


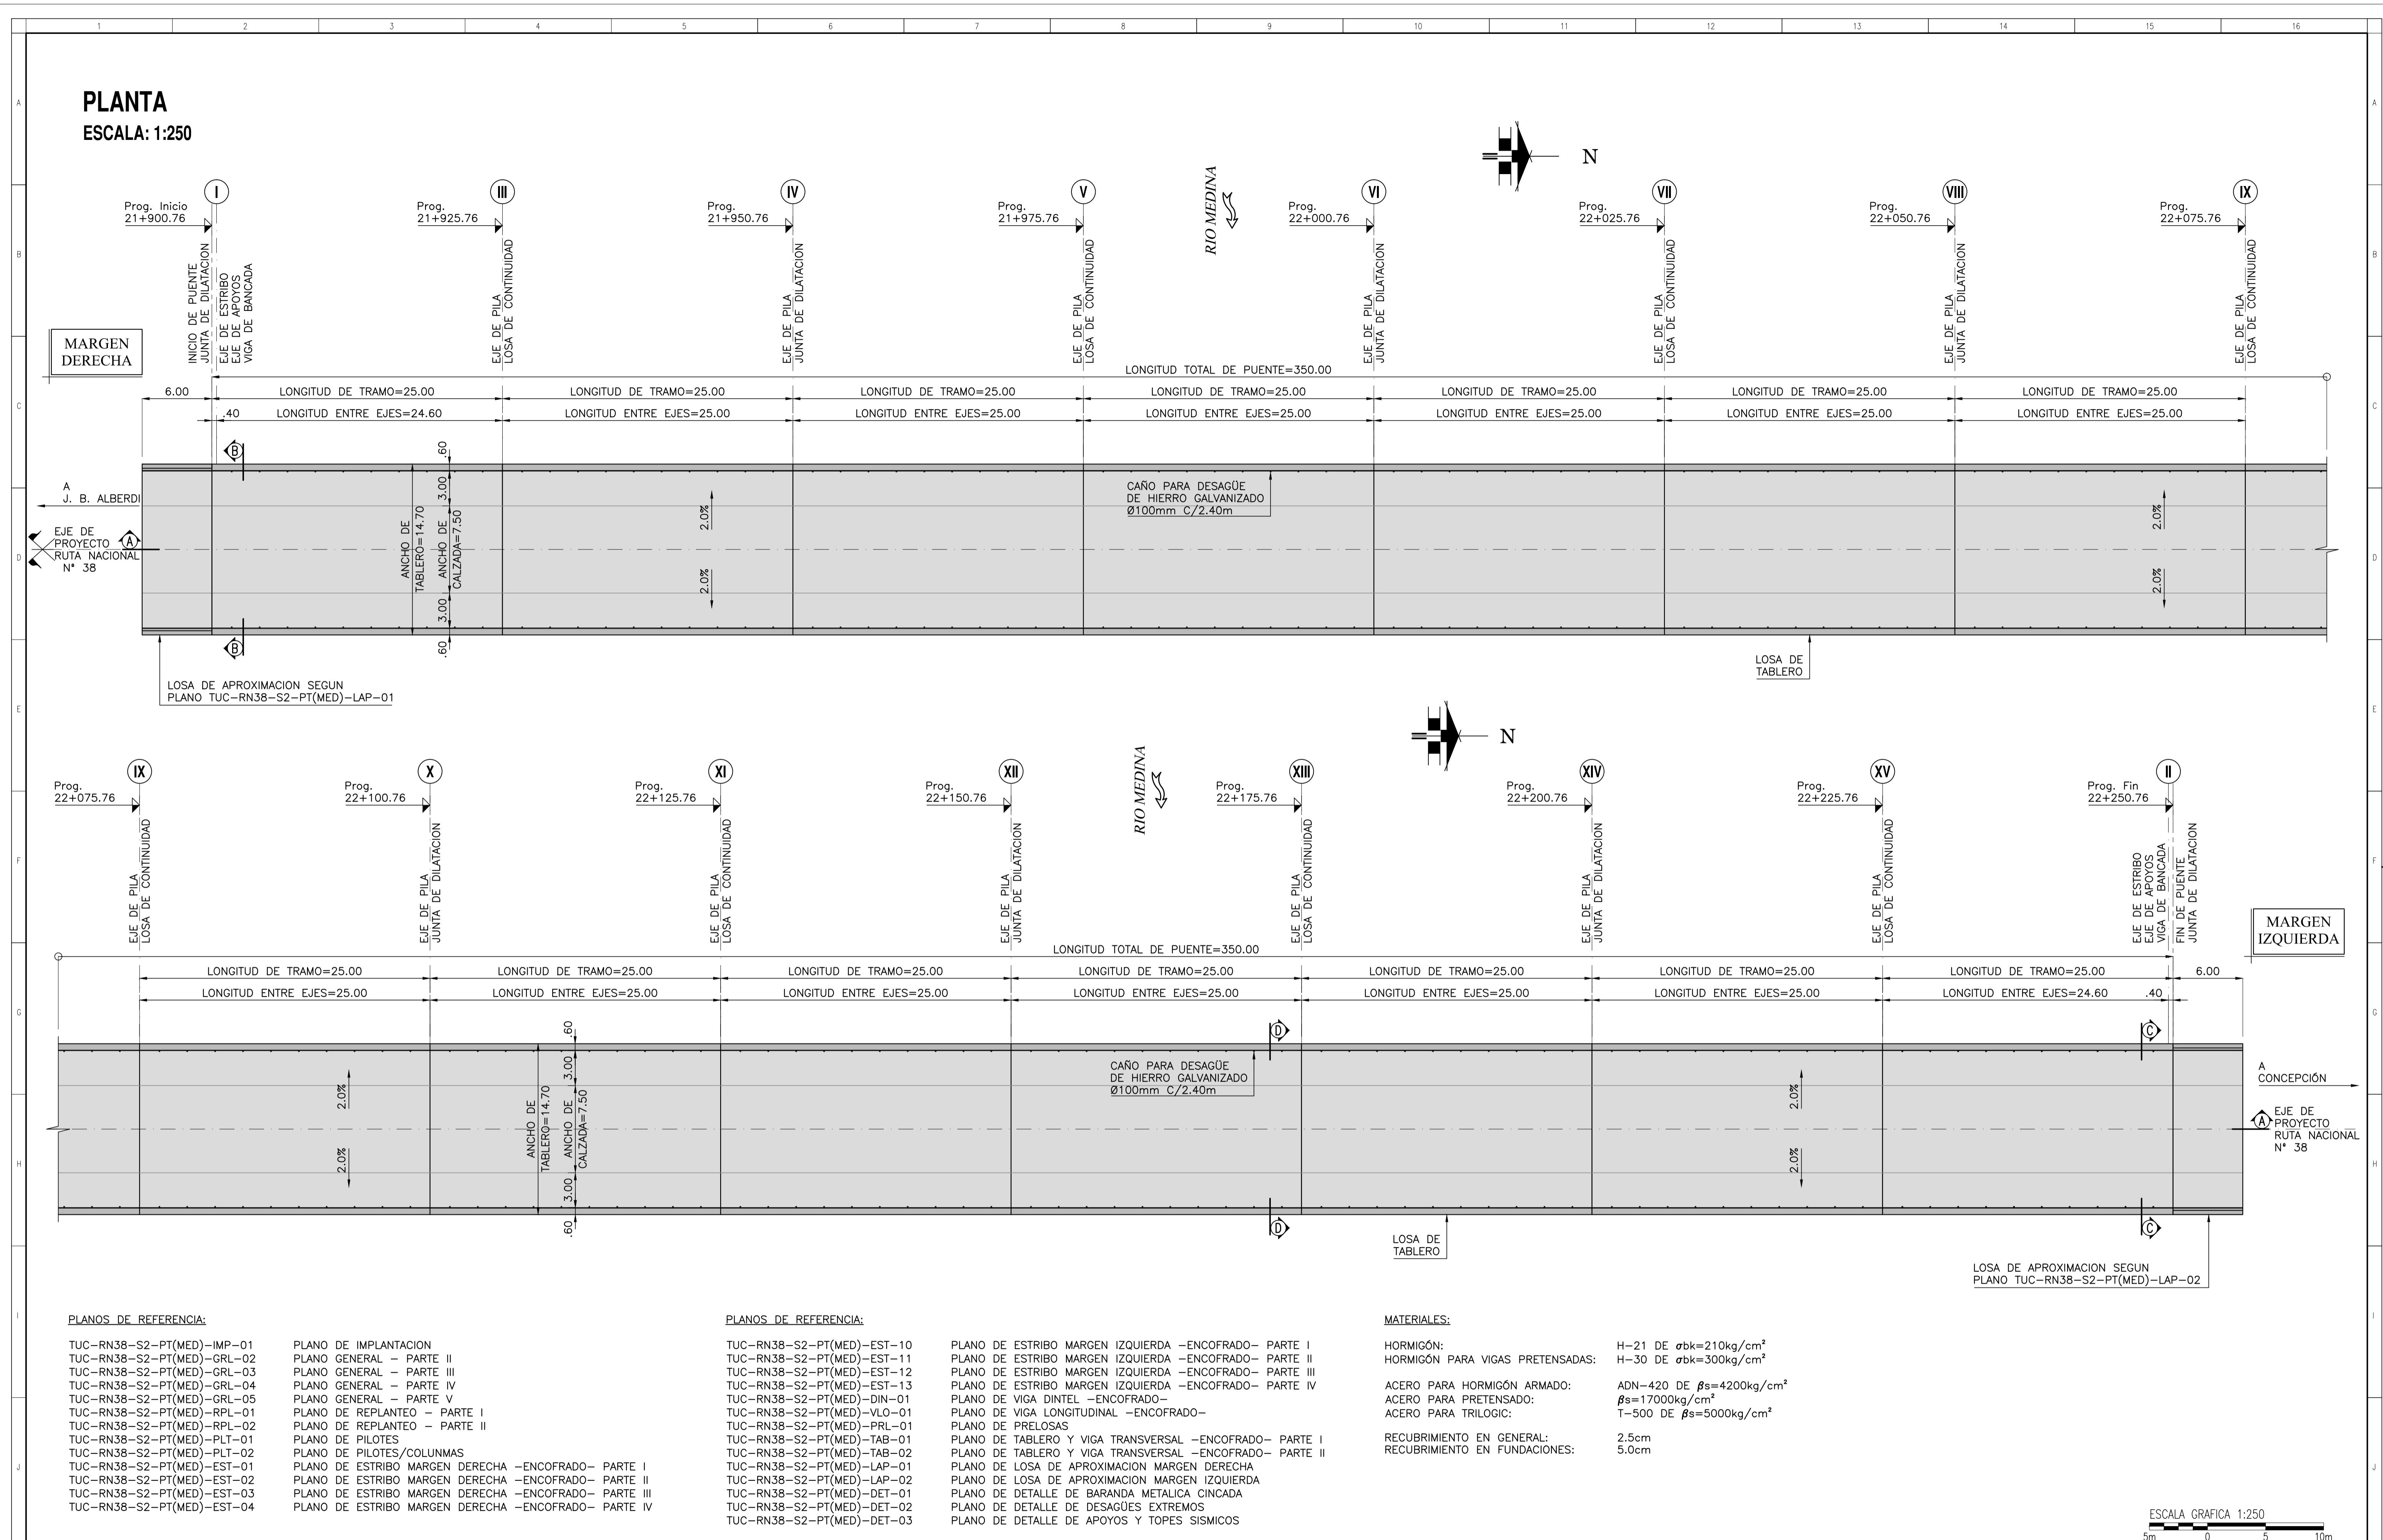

PLANTA

ESCALA: 1:250




REPÚBLICA ARGENTINA

OBRA: RUTA NACIONAL N°38 – TUCUMÁN
TRAMO: RIO MARAPA (J.B. ALBERDI) – PRINCIPIO DE AUTOPISTA



DIRECCION NACIONAL DE VIALIDAD

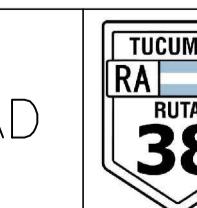

RUTA
38

RUTA
38

38

APROBO D.N.V.

FECHA

ARCH. INF.

02-TUC-RN38-S2-PT(MED)-GRL-01-R2B.DWG

DIBUJO

REVISIO




APROBO

FECHA

SECCIÓN II: ACCESO A AGUILARES – ACCESO A CONCEPCION
Y ACCESO A AGUILARES POR R.P.N°331

ESCALA

HORIZ.= INDICADAS
VERT.= INDICADAS

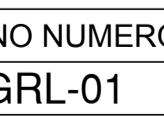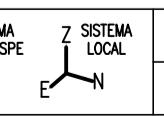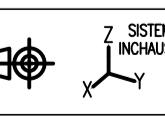

PLANO NUMERO

REV.


GRL-01

2

PUENTE SOBRE EL RÍO MEDINA
PLANO GENERAL - PARTE I

CORTE A-A

ESCALA: 1:250

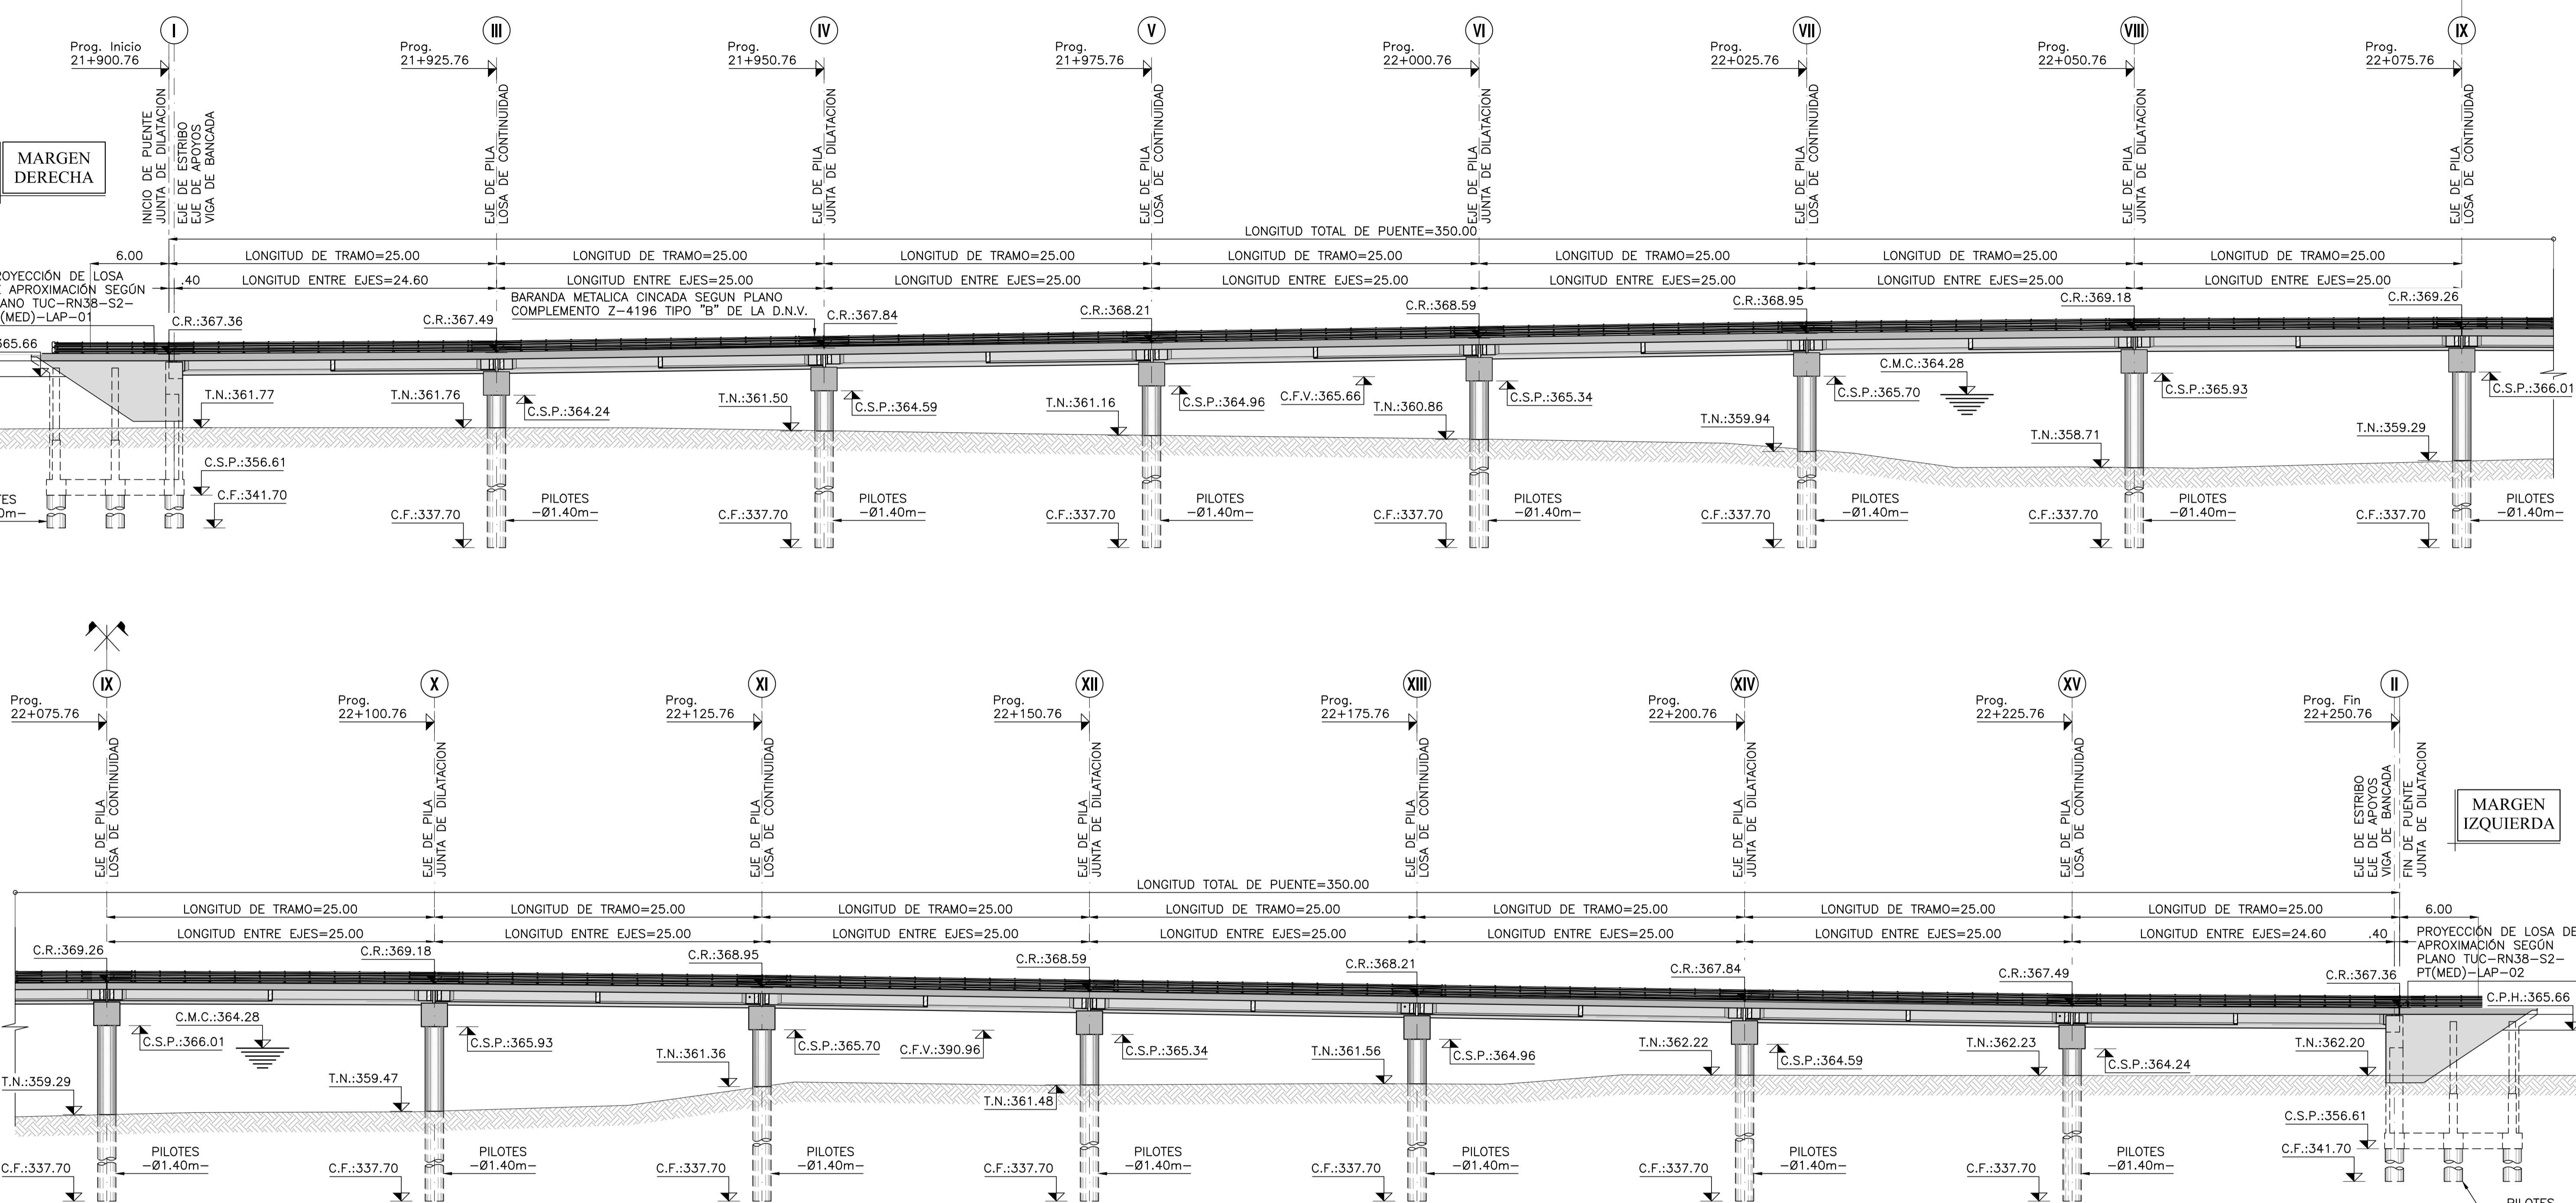

PLANOS DE REFERENCIA:

TUC-RN38-S2-PT(MED)-IMP-01
TUC-RN38-S2-PT(MED)-GRL-01
TUC-RN38-S2-PT(MED)-GRL-03
TUC-RN38-S2-PT(MED)-GRL-04
TUC-RN38-S2-PT(MED)-GRL-05
TUC-RN38-S2-PT(MED)-RPL-01
TUC-RN38-S2-PT(MED)-RPL-02
TUC-RN38-S2-PT(MED)-PLT-01
TUC-RN38-S2-PT(MED)-PLT-02
TUC-RN38-S2-PT(MED)-EST-01
TUC-RN38-S2-PT(MED)-EST-02
TUC-RN38-S2-PT(MED)-EST-03
TUC-RN38-S2-PT(MED)-EST-04

PLANO DE IMPLANTACION
PLANO GENERAL - PARTE I
PLANO GENERAL - PARTE III
PLANO GENERAL - PARTE IV
PLANO GENERAL - PARTE V
PLANO DE REPLEANTE - PARTE I
PLANO DE REPLEANTE - PARTE II
PLANO DE PILOTOS
PLANO DE PILOTOS/COLUMNAS
PLANO DE ESTRIBO MARGEN DERECHA - ENCOFRADO - PARTE I
PLANO DE ESTRIBO MARGEN DERECHA - ENCOFRADO - PARTE II
PLANO DE ESTRIBO MARGEN DERECHA - ENCOFRADO - PARTE III
PLANO DE ESTRIBO MARGEN DERECHA - ENCOFRADO - PARTE IV

PLANOS DE REFERENCIA:

TUC-RN38-S2-PT(MED)-EST-10
TUC-RN38-S2-PT(MED)-EST-11
TUC-RN38-S2-PT(MED)-EST-12
TUC-RN38-S2-PT(MED)-EST-13
TUC-RN38-S2-PT(MED)-DIN-01
TUC-RN38-S2-PT(MED)-VLO-01
TUC-RN38-S2-PT(MED)-PRL-01
TUC-RN38-S2-PT(MED)-TAB-01
TUC-RN38-S2-PT(MED)-TAB-02
TUC-RN38-S2-PT(MED)-LAP-01
TUC-RN38-S2-PT(MED)-LAP-02
TUC-RN38-S2-PT(MED)-DET-01
TUC-RN38-S2-PT(MED)-DET-02
TUC-RN38-S2-PT(MED)-DET-03
TUC-RN38-S2-PT(MED)-DET-04

PLANO DE ESTRIBO MARGEN IZQUIERDA - ENCOFRADO - PARTE I
PLANO DE ESTRIBO MARGEN IZQUIERDA - ENCOFRADO - PARTE II
PLANO DE ESTRIBO MARGEN IZQUIERDA - ENCOFRADO - PARTE III
PLANO DE ESTRIBO MARGEN IZQUIERDA - ENCOFRADO - PARTE IV
PLANO DE VIGA DINTEL - ENCOFRADO -
PLANO DE VIGA LONGITUDINAL - ENCOFRADO -
PLANO DE PRELOSAS
PLANO DE TABLERO Y VIGA TRANSVERSAL - ENCOFRADO - PARTE I
PLANO DE TABLERO Y VIGA TRANSVERSAL - ENCOFRADO - PARTE II
PLANO DE LOSA DE APROXIMACION MARGEN DERECHA
PLANO DE DETALLE DE BARANDA METALICA CINCADA
PLANO DE DETALLE DE DESAGÜES EXTREMOS
PLANO DE DETALLE DE APYOS Y TOPES SISMICOS

MATERIALES:

HORMIGÓN:
HORMIGÓN PARA VIGAS PRETENSADAS:
ACERO PARA HORMIGÓN ARMADO:
ACERO PARA PRETENSADO:
ACERO PARA TRILÓGIC:
RECUBRIMIENTO EN GENERAL:
RECUBRIMIENTO EN FUNDACIONES:

H-21 DE $\sigma_{bk}=210\text{kg/cm}^2$
H-30 DE $\sigma_{bk}=300\text{kg/cm}^2$
ADN-420 DE $\beta_s=4200\text{kg/cm}^2$
 $\beta_s=17000\text{kg/cm}^2$
T-500 DE $\beta_s=5000\text{kg/cm}^2$
2.5cm
5.0cm

REFERENCIAS:

C.R. INDICA COTA DE RASANTE
C.F.V. INDICA COTA DE FONDO DE VIGA
C.M.C. INDICA COTA DE MAXIMA CRECIDA
T.N. INDICA COTA DE TERRENO NATURAL
C.S.P. INDICA COTA DE SUPERIOR DE PILOTE
C.F. INDICA COTA DE FUNDACION

ESCALA GRAFICA 1:250
5m 0 5 10m




REPÚBLICA ARGENTINA

OBRA: RUTA NACIONAL N°38 – TUCUMÁN
TRAMO: RIO MARAPA (J.B. ALBERDI) – PRINCIPIO DE AUTOPISTA



DIRECCION NACIONAL DE VIALIDAD

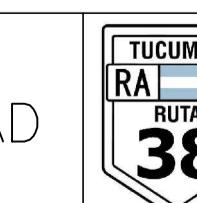


RUTA
38

TUCUMAN

ESCALA	HORIZ.= INDICADAS	Z INCLUSAS	Z LOCAL	PLANO NUMERO	REV.
				GRL-02	1

PUENTE SOBRE EL RÍO MEDINA
PLANO GENERAL - PARTE II

PLANTA
ESCALA: 1:250

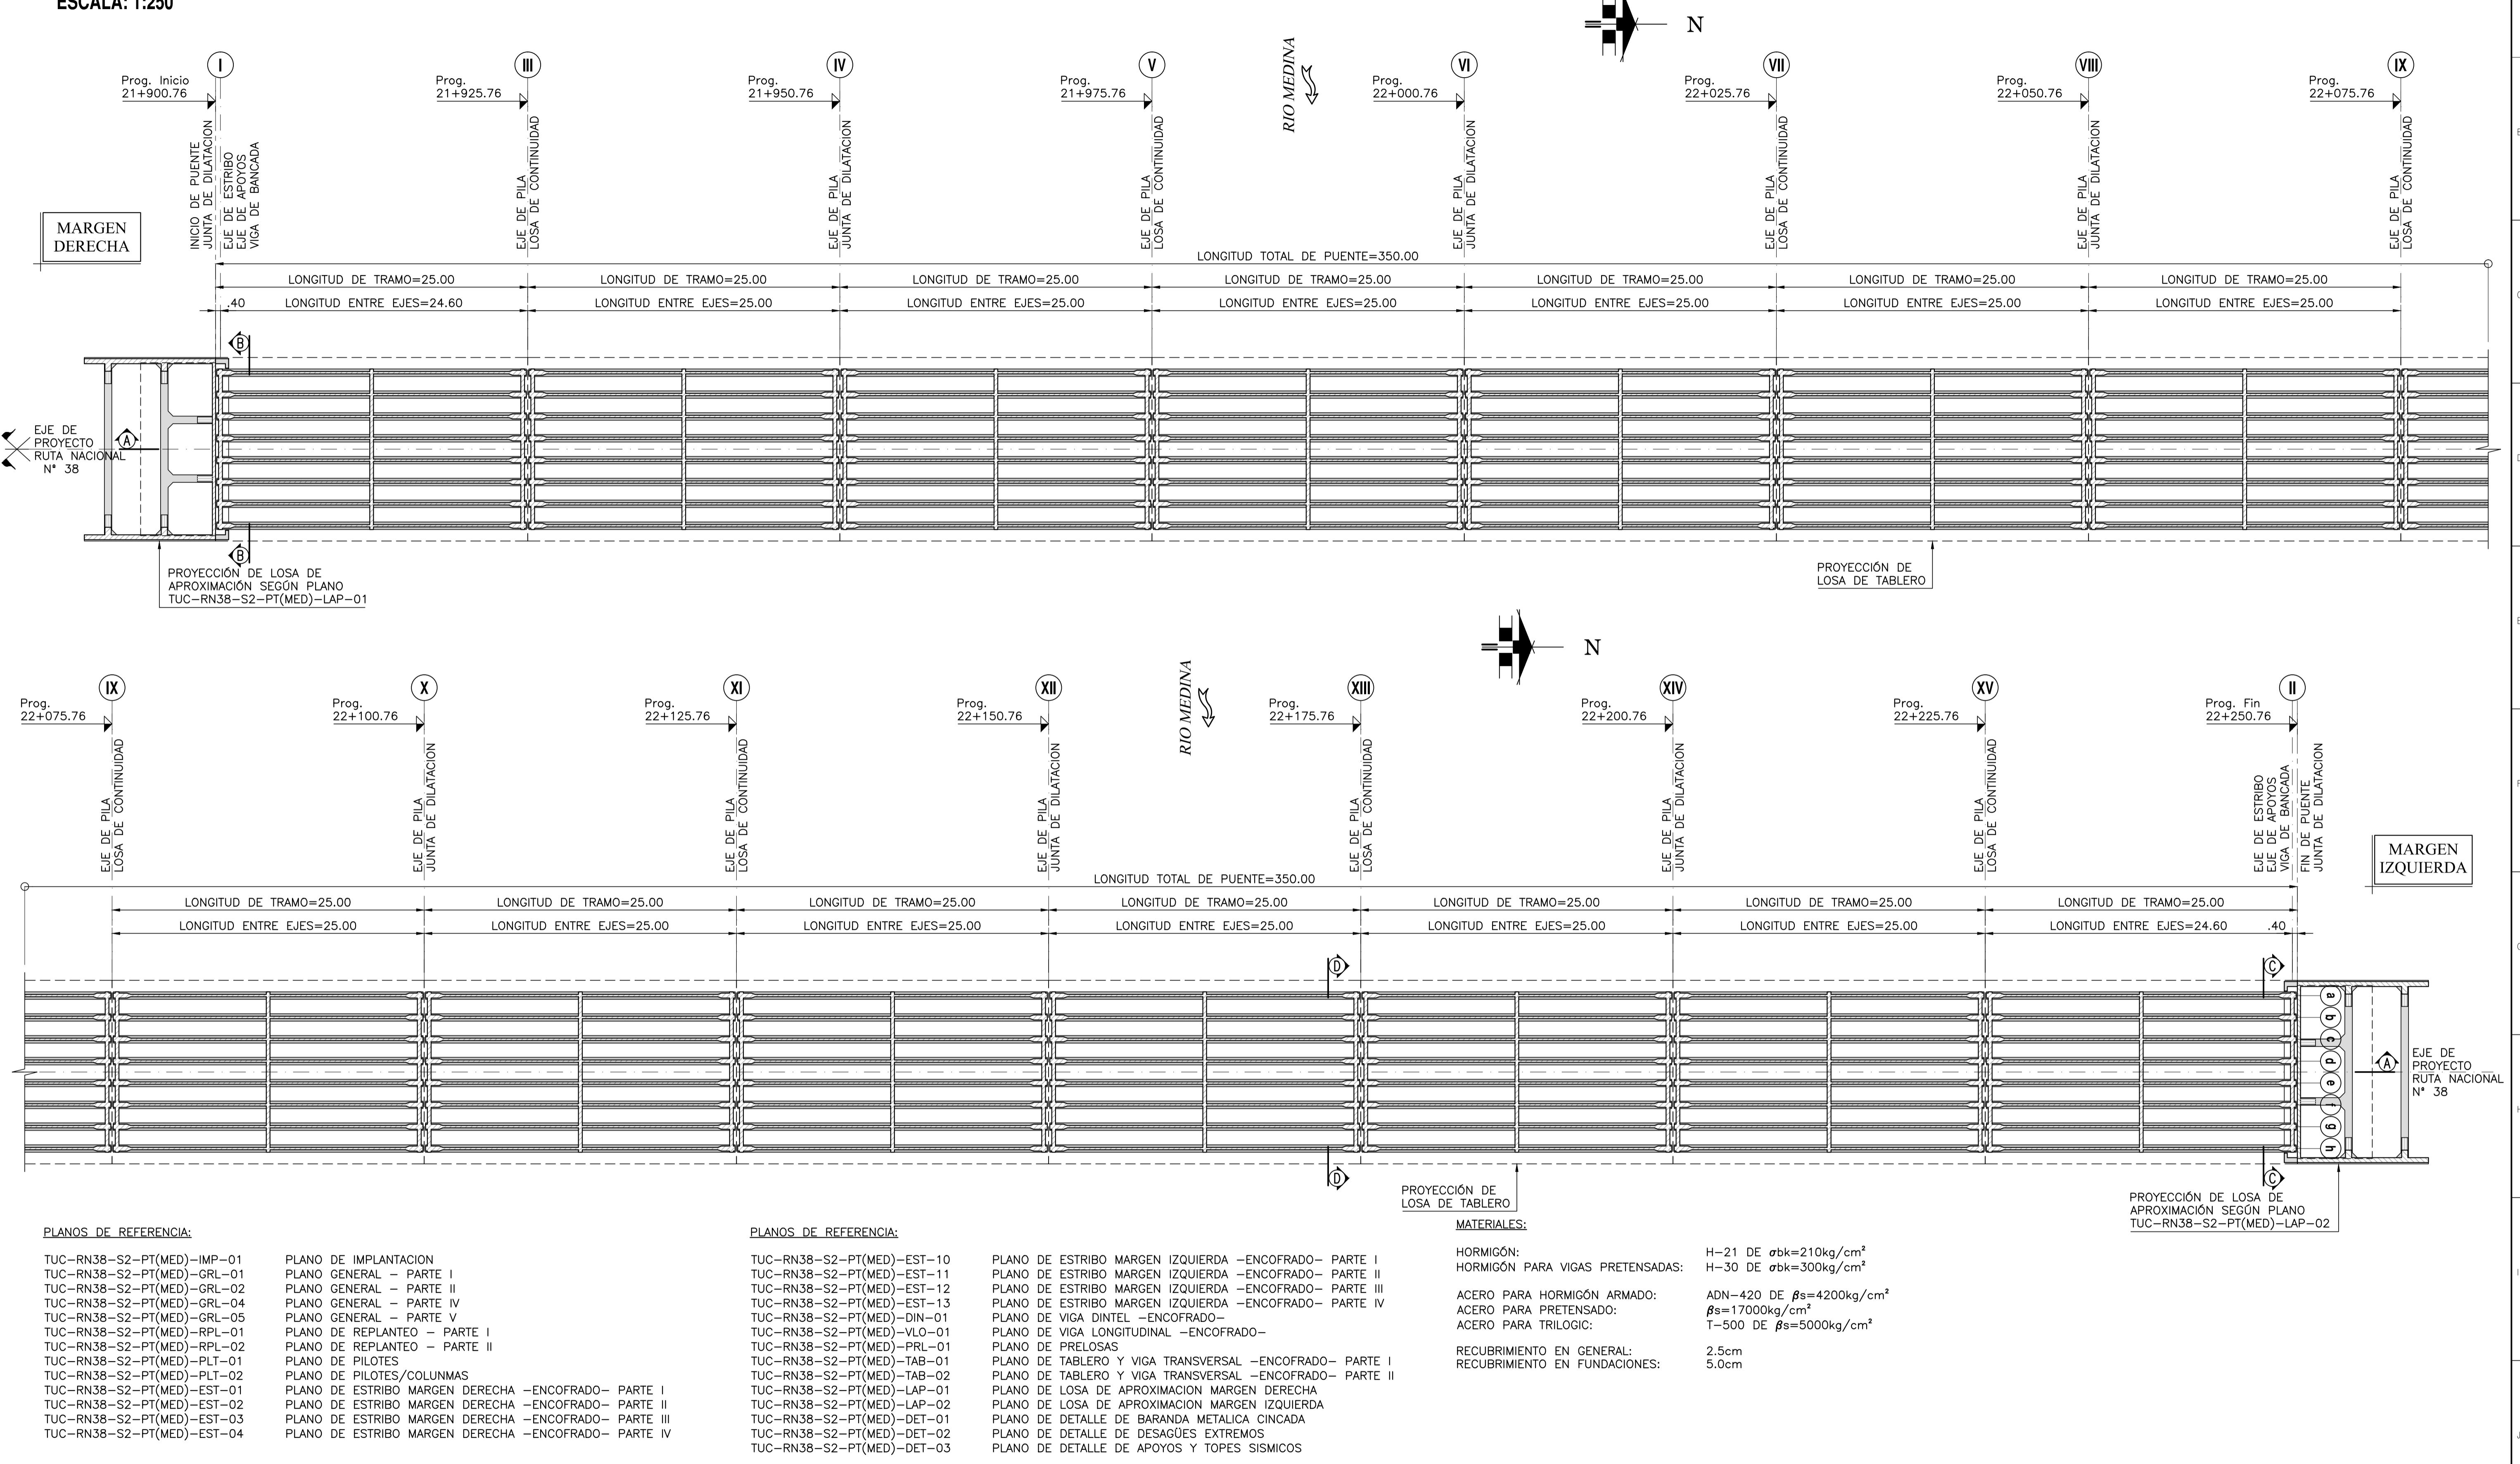

REPÚBLICA ARGENTINA



DIRECCION NACIONAL DE VIALIDAD



OBRA: RUTA NACIONAL N°38 – TUCUMÁN
TRAMO: RÍO MARAPA (J.B. ALBERDI) – PRINCIPIO DE AUTOPISTA



1:250

m

ESCALA GRAFICA 1:250
5m 0 5 10m

ESCALA HORIZ.= INDICADAS
VERT.= INDICADAS

Z SISTEMA INCLINADO
X Y Z SISTEMA LOCAL
E N


PLANO NUMERO
GRL-03 REV.
2

PUENTE SOBRE EL RÍO MEDINA
PLANO GENERAL - PARTE III

SECCIÓN II: ACCESO A AGUILARES – ACCESO A CONCEPCION
Y ACCESO A AGUILARES POR R.P.N°331

CORTE A-A

ESCALA: 1:250

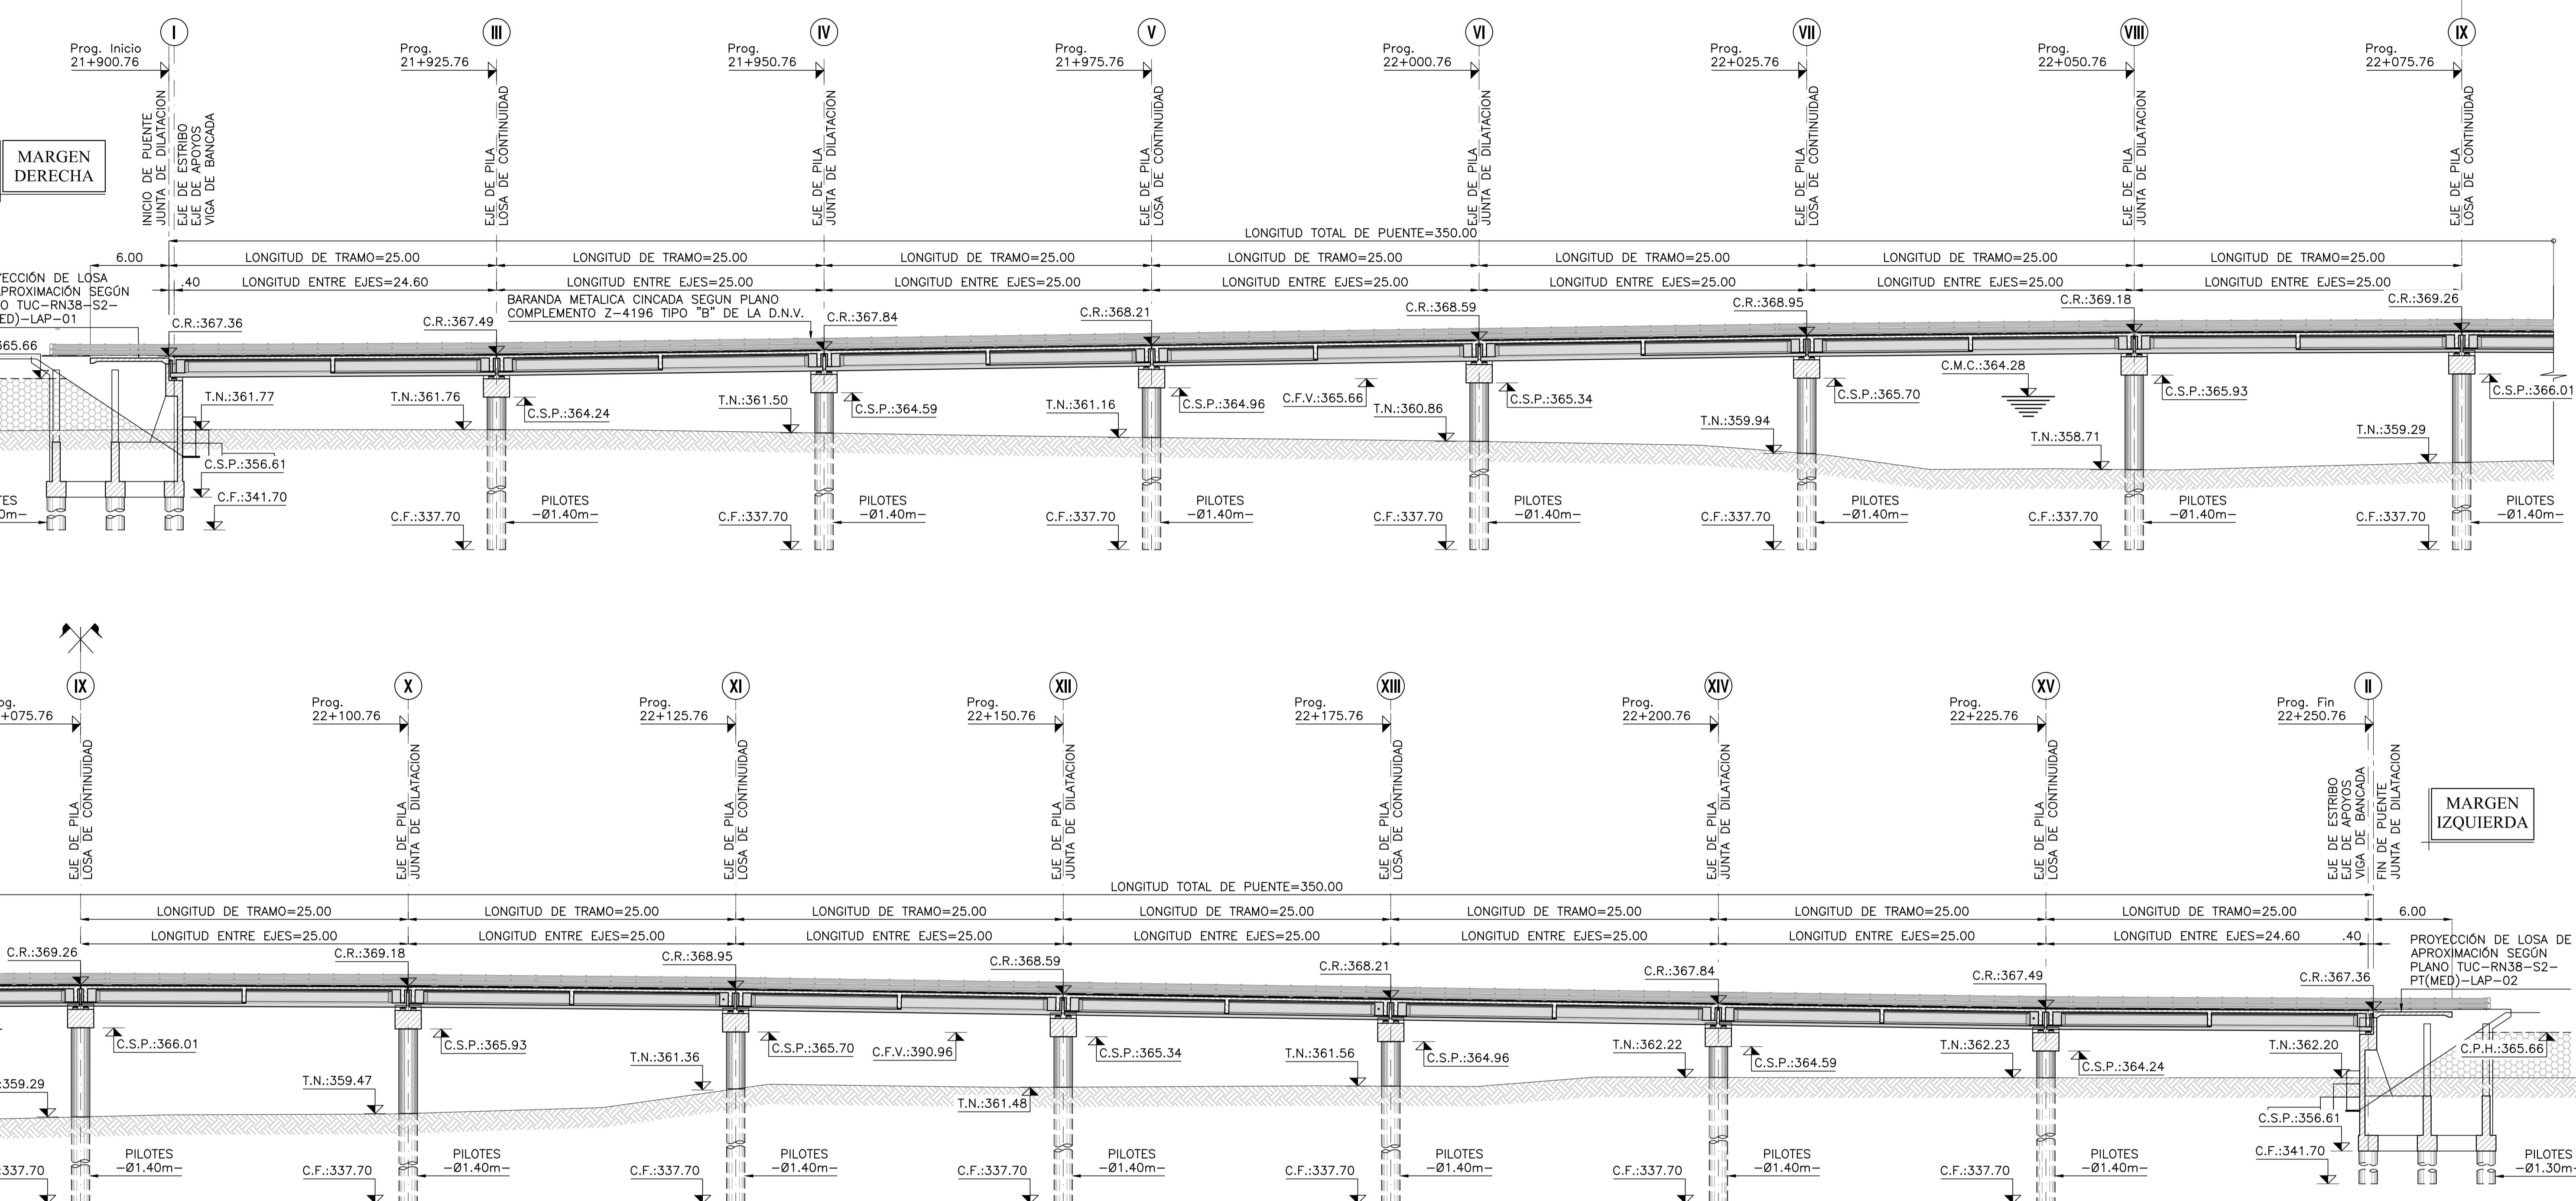

PLANOS DE REFERENCIA:

TUC-RN38-S2-PT(MED)-IMP-01
TUC-RN38-S2-PT(MED)-GRL-01
TUC-RN38-S2-PT(MED)-GRL-03
TUC-RN38-S2-PT(MED)-GRL-03
TUC-RN38-S2-PT(MED)-GRL-05
TUC-RN38-S2-PT(MED)-RPL-01
TUC-RN38-S2-PT(MED)-RPL-02
TUC-RN38-S2-PT(MED)-RPL-02
TUC-RN38-S2-PT(MED)-PLT-01
TUC-RN38-S2-PT(MED)-PLT-02
TUC-RN38-S2-PT(MED)-EST-01
TUC-RN38-S2-PT(MED)-EST-02
TUC-RN38-S2-PT(MED)-EST-03
TUC-RN38-S2-PT(MED)-EST-04

PLANO DE IMPLANTACION
PLANO GENERAL - PARTE I
PLANO GENERAL - PARTE II
PLANO GENERAL - PARTE III
PLANO GENERAL - PARTE V
PLANO DE REPLEANTE - PARTE I
PLANO DE REPLEANTE - PARTE II
PLANO DE PILOTOS
PLANO DE PILOTOS/COLUMNAS
PLANO DE ESTRIBO MARGEN DERECHA - ENCOFRADO - PARTE I
PLANO DE ESTRIBO MARGEN DERECHA - ENCOFRADO - PARTE II
PLANO DE ESTRIBO MARGEN DERECHA - ENCOFRADO - PARTE III
PLANO DE ESTRIBO MARGEN DERECHA - ENCOFRADO - PARTE IV

PLANOS DE REFERENCIA:

TUC-RN38-S2-PT(MED)-EST-10
TUC-RN38-S2-PT(MED)-EST-11
TUC-RN38-S2-PT(MED)-EST-12
TUC-RN38-S2-PT(MED)-EST-13
TUC-RN38-S2-PT(MED)-DIN-01
TUC-RN38-S2-PT(MED)-VLO-01
TUC-RN38-S2-PT(MED)-PRL-01
TUC-RN38-S2-PT(MED)-TAB-01
TUC-RN38-S2-PT(MED)-TAB-02
TUC-RN38-S2-PT(MED)-LAP-01
TUC-RN38-S2-PT(MED)-LAP-02
TUC-RN38-S2-PT(MED)-DET-01
TUC-RN38-S2-PT(MED)-DET-02
TUC-RN38-S2-PT(MED)-DET-03
TUC-RN38-S2-PT(MED)-DET-04

PLANO DE ESTRIBO MARGEN IZQUIERDA - ENCOFRADO - PARTE I
PLANO DE ESTRIBO MARGEN IZQUIERDA - ENCOFRADO - PARTE II
PLANO DE ESTRIBO MARGEN IZQUIERDA - ENCOFRADO - PARTE III
PLANO DE ESTRIBO MARGEN IZQUIERDA - ENCOFRADO - PARTE IV
PLANO DE ESTRIBO Dintel - ENCOFRADO -
PLANO DE VIGA LONGITUDINAL - ENCOFRADO -
PLANO DE PRELOSAS
PLANO DE TABLERO Y VIGA TRANSVERSAL - ENCOFRADO - PARTE I
PLANO DE TABLERO Y VIGA TRANSVERSAL - ENCOFRADO - PARTE II
PLANO DE LOSA DE APROXIMACION MARGEN DERECHA
PLANO DE DETALLE DE BARANDA METALICA CINCADA
PLANO DE DETALLE DE DESAGÜES EXTREMOS
PLANO DE DETALLE DE APYOS Y TOPES SISMICOS

MATERIALES:

HORMIGÓN: H-21 DE $\sigma_{bk}=210\text{kg/cm}^2$
HORMIGÓN PARA VIGAS PRETENSADAS: H-30 DE $\sigma_{bk}=300\text{kg/cm}^2$
ACERO PARA HORMIGÓN ARMADO: ADN-420 DE $\beta_s=4200\text{kg/cm}^2$
ACERO PARA PRETENSADO: $\beta_s=17000\text{kg/cm}^2$
ACERO PARA TRILÓGIC: T-500 DE $\beta_s=5000\text{kg/cm}^2$
RECUBRIMIENTO EN GENERAL: 2.5cm
RECUBRIMIENTO EN FUNDACIONES: 5.0cm

C.R. INDICA COTA DE RASANTE
C.F.V. INDICA COTA DE FONDO DE VIGA
C.M.C. INDICA COTA DE MAXIMA CRECIDA
T.N. INDICA COTA DE TERRENO NATURAL
C.S.P. INDICA COTA DE SUPERIOR DE PILOTE
C.F. INDICA COTA DE FUNDACION

REFERENCIAS:

ESCALA GRAFICA 1:250
5m 0 5 10m



REPÚBLICA ARGENTINA



DIRECCION NACIONAL DE VIALIDAD



OBRA: RUTA NACIONAL N°38 – TUCUMÁN
TRAMO: RIO MARAPA (J.B. ALBERDI) – PRINCIPIO DE AUTOPISTA

Aprobado por:

Fecha:

Arch. Inf.

Dibujo:

Revisor:

Aprobado:



Fecha:

SECCIÓN II: ACCESO A AGUILARES – ACCESO A CONCEPCION
Y ACCESO A AGUILARES POR R.P.N°331


ESCALA HORIZ.= INDICADAS
VERT.= INDICADAS
Z SISTEMA INCLINADO
Z SISTEMA LOCAL
PLANO NUMERO REV.

GRL-04 2

PUENTE SOBRE EL RÍO MEDINA
PLANO GENERAL - PARTE IV

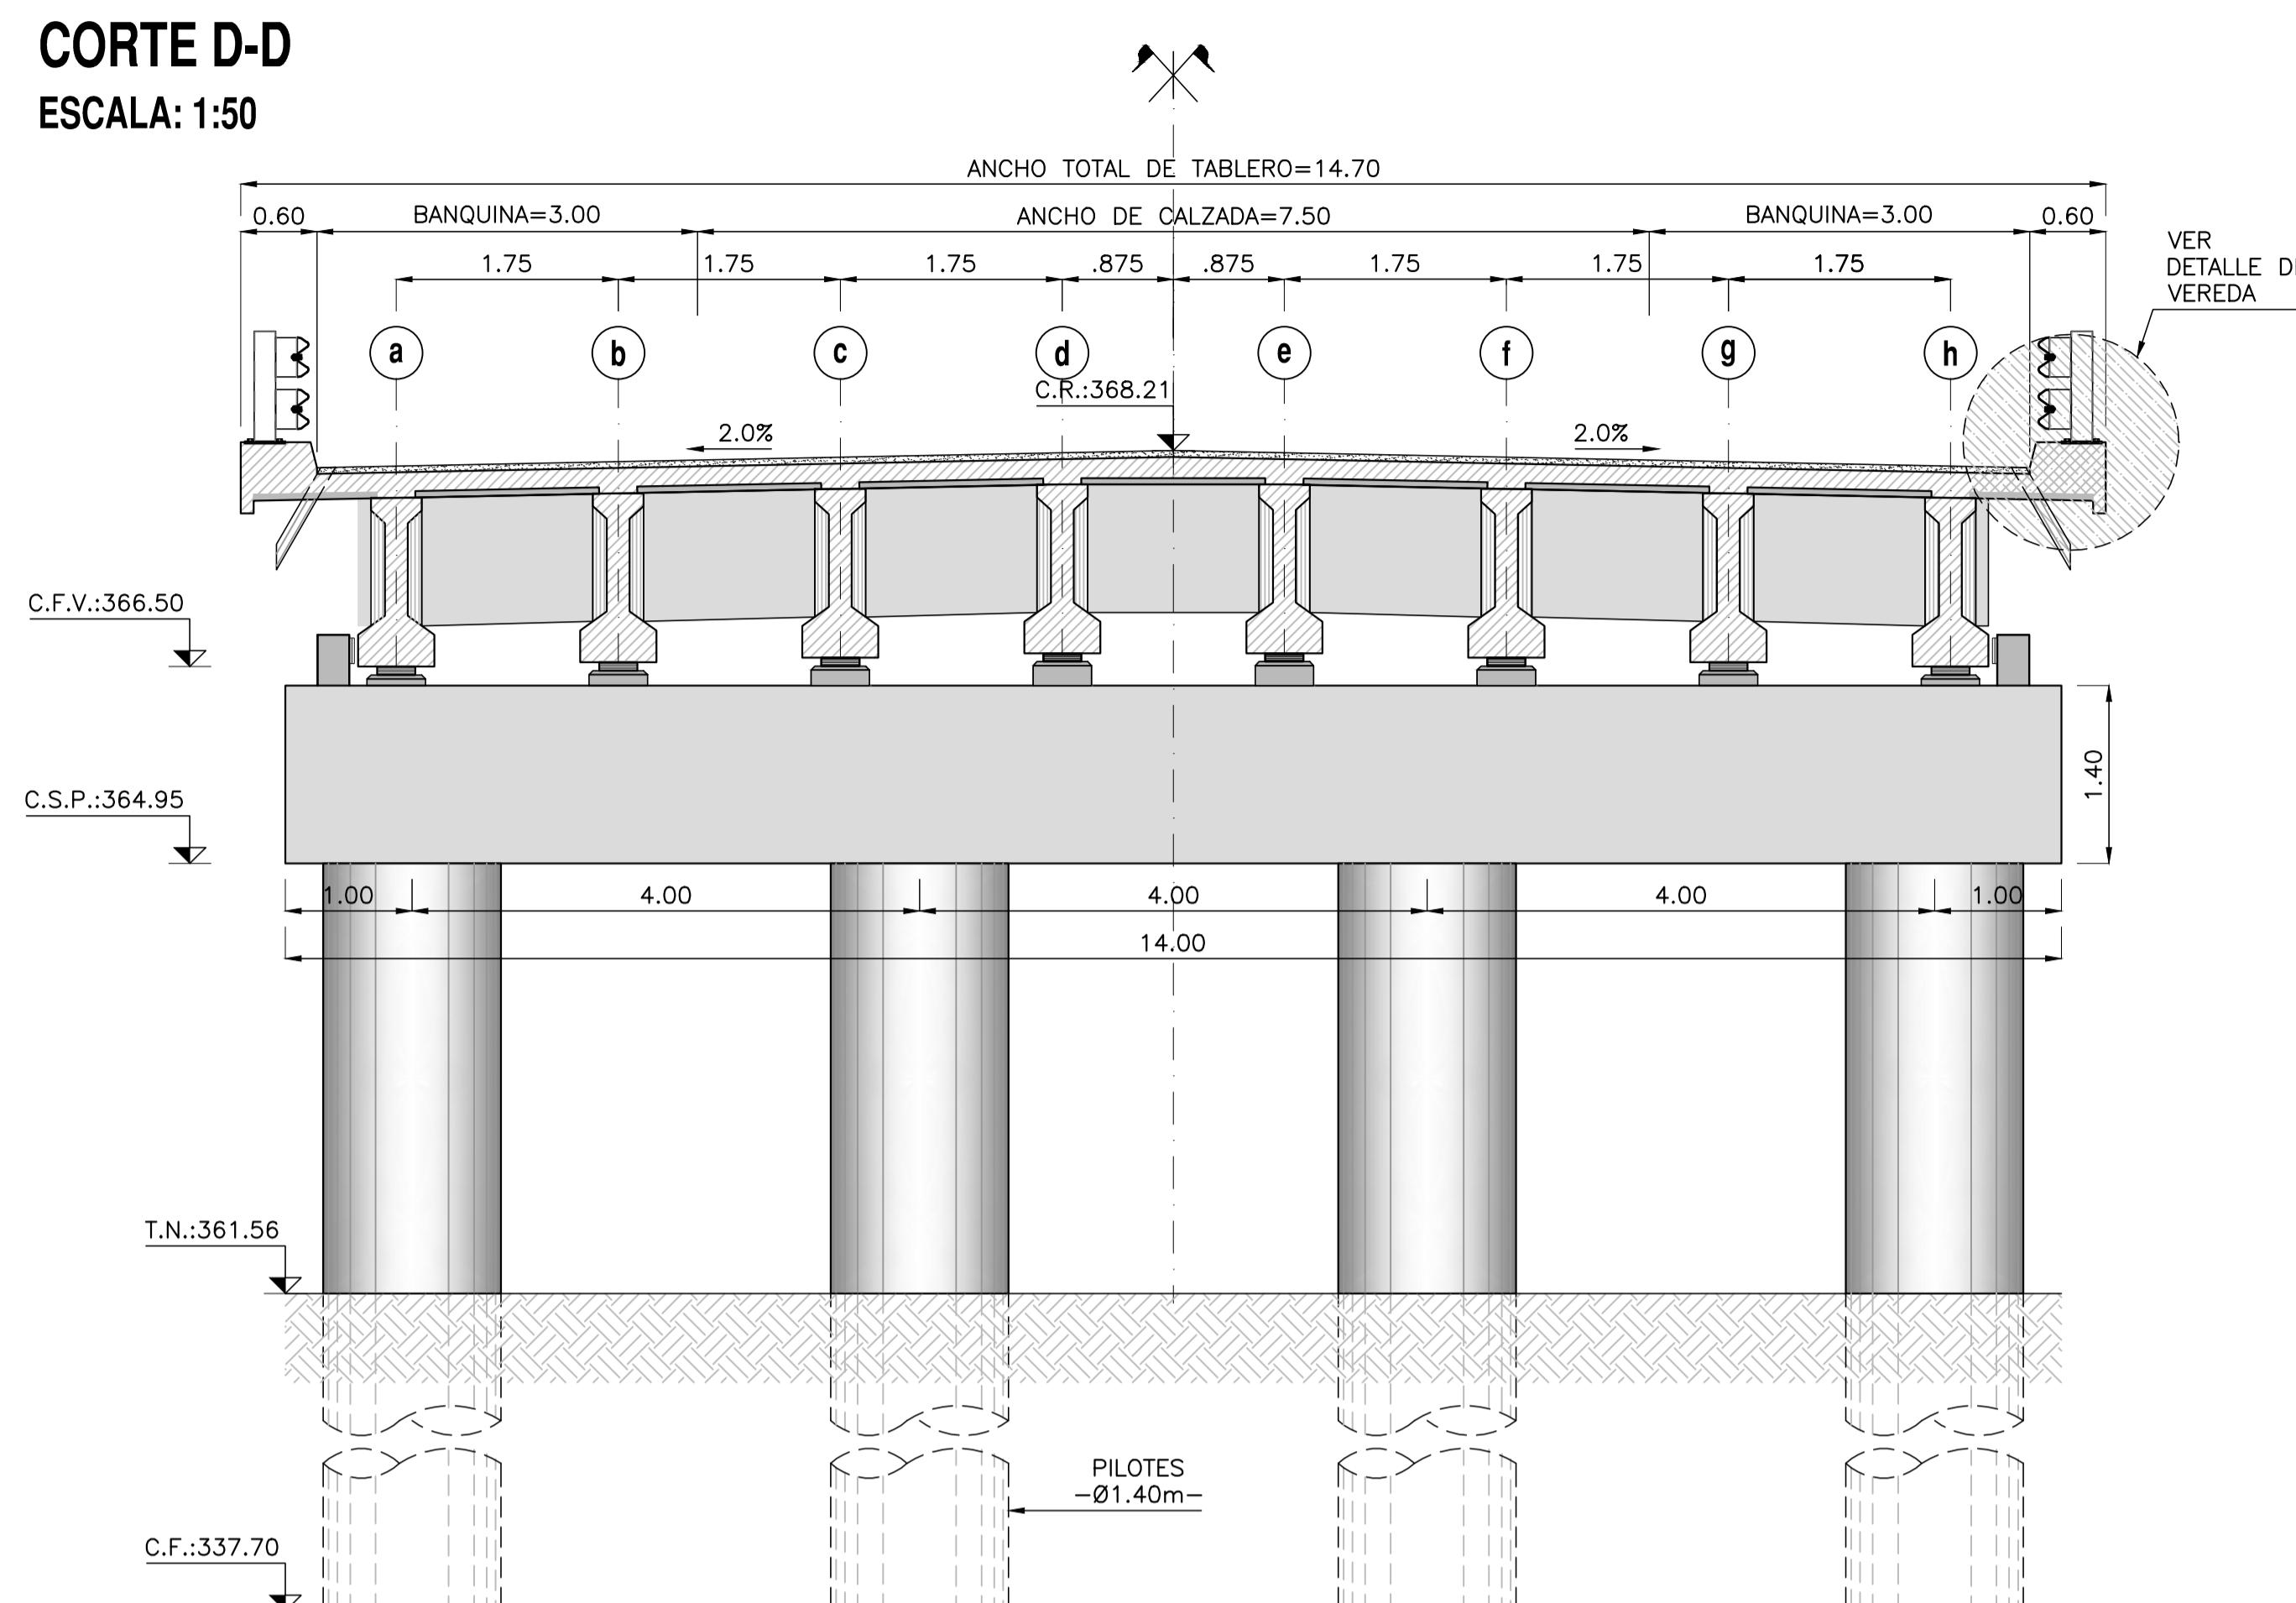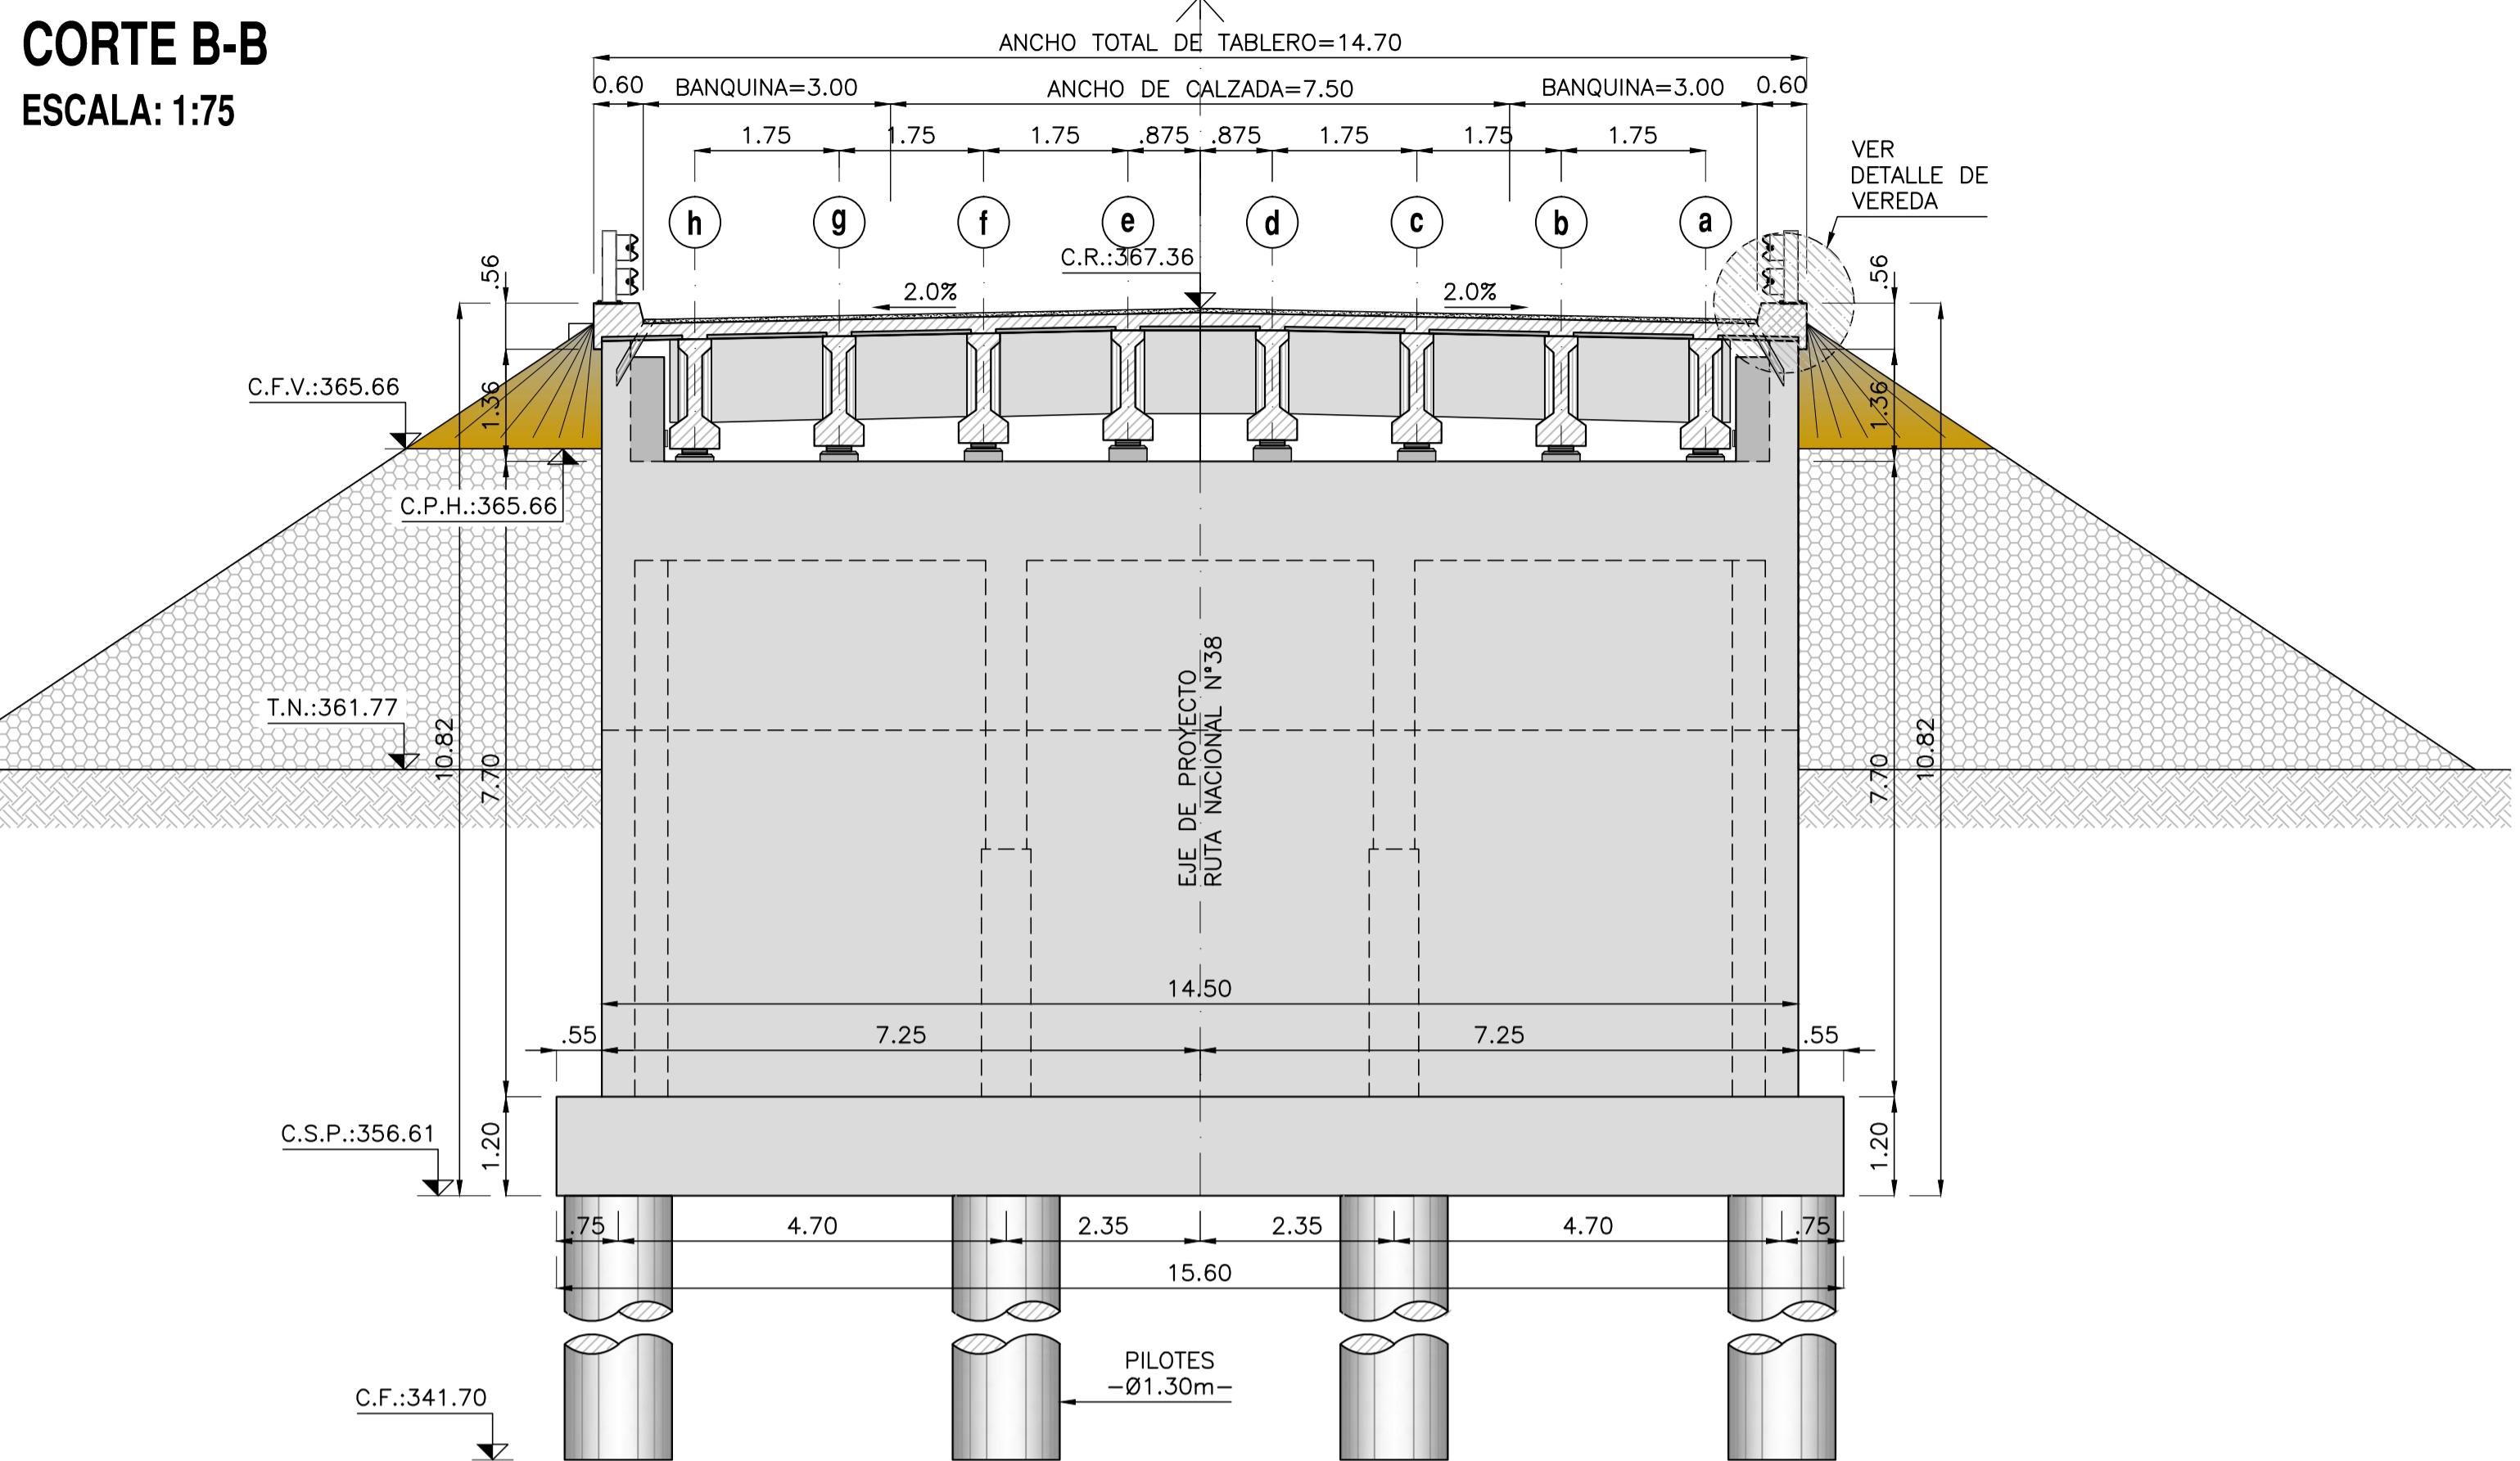

CORTE C-C
ESCALA: 1:75

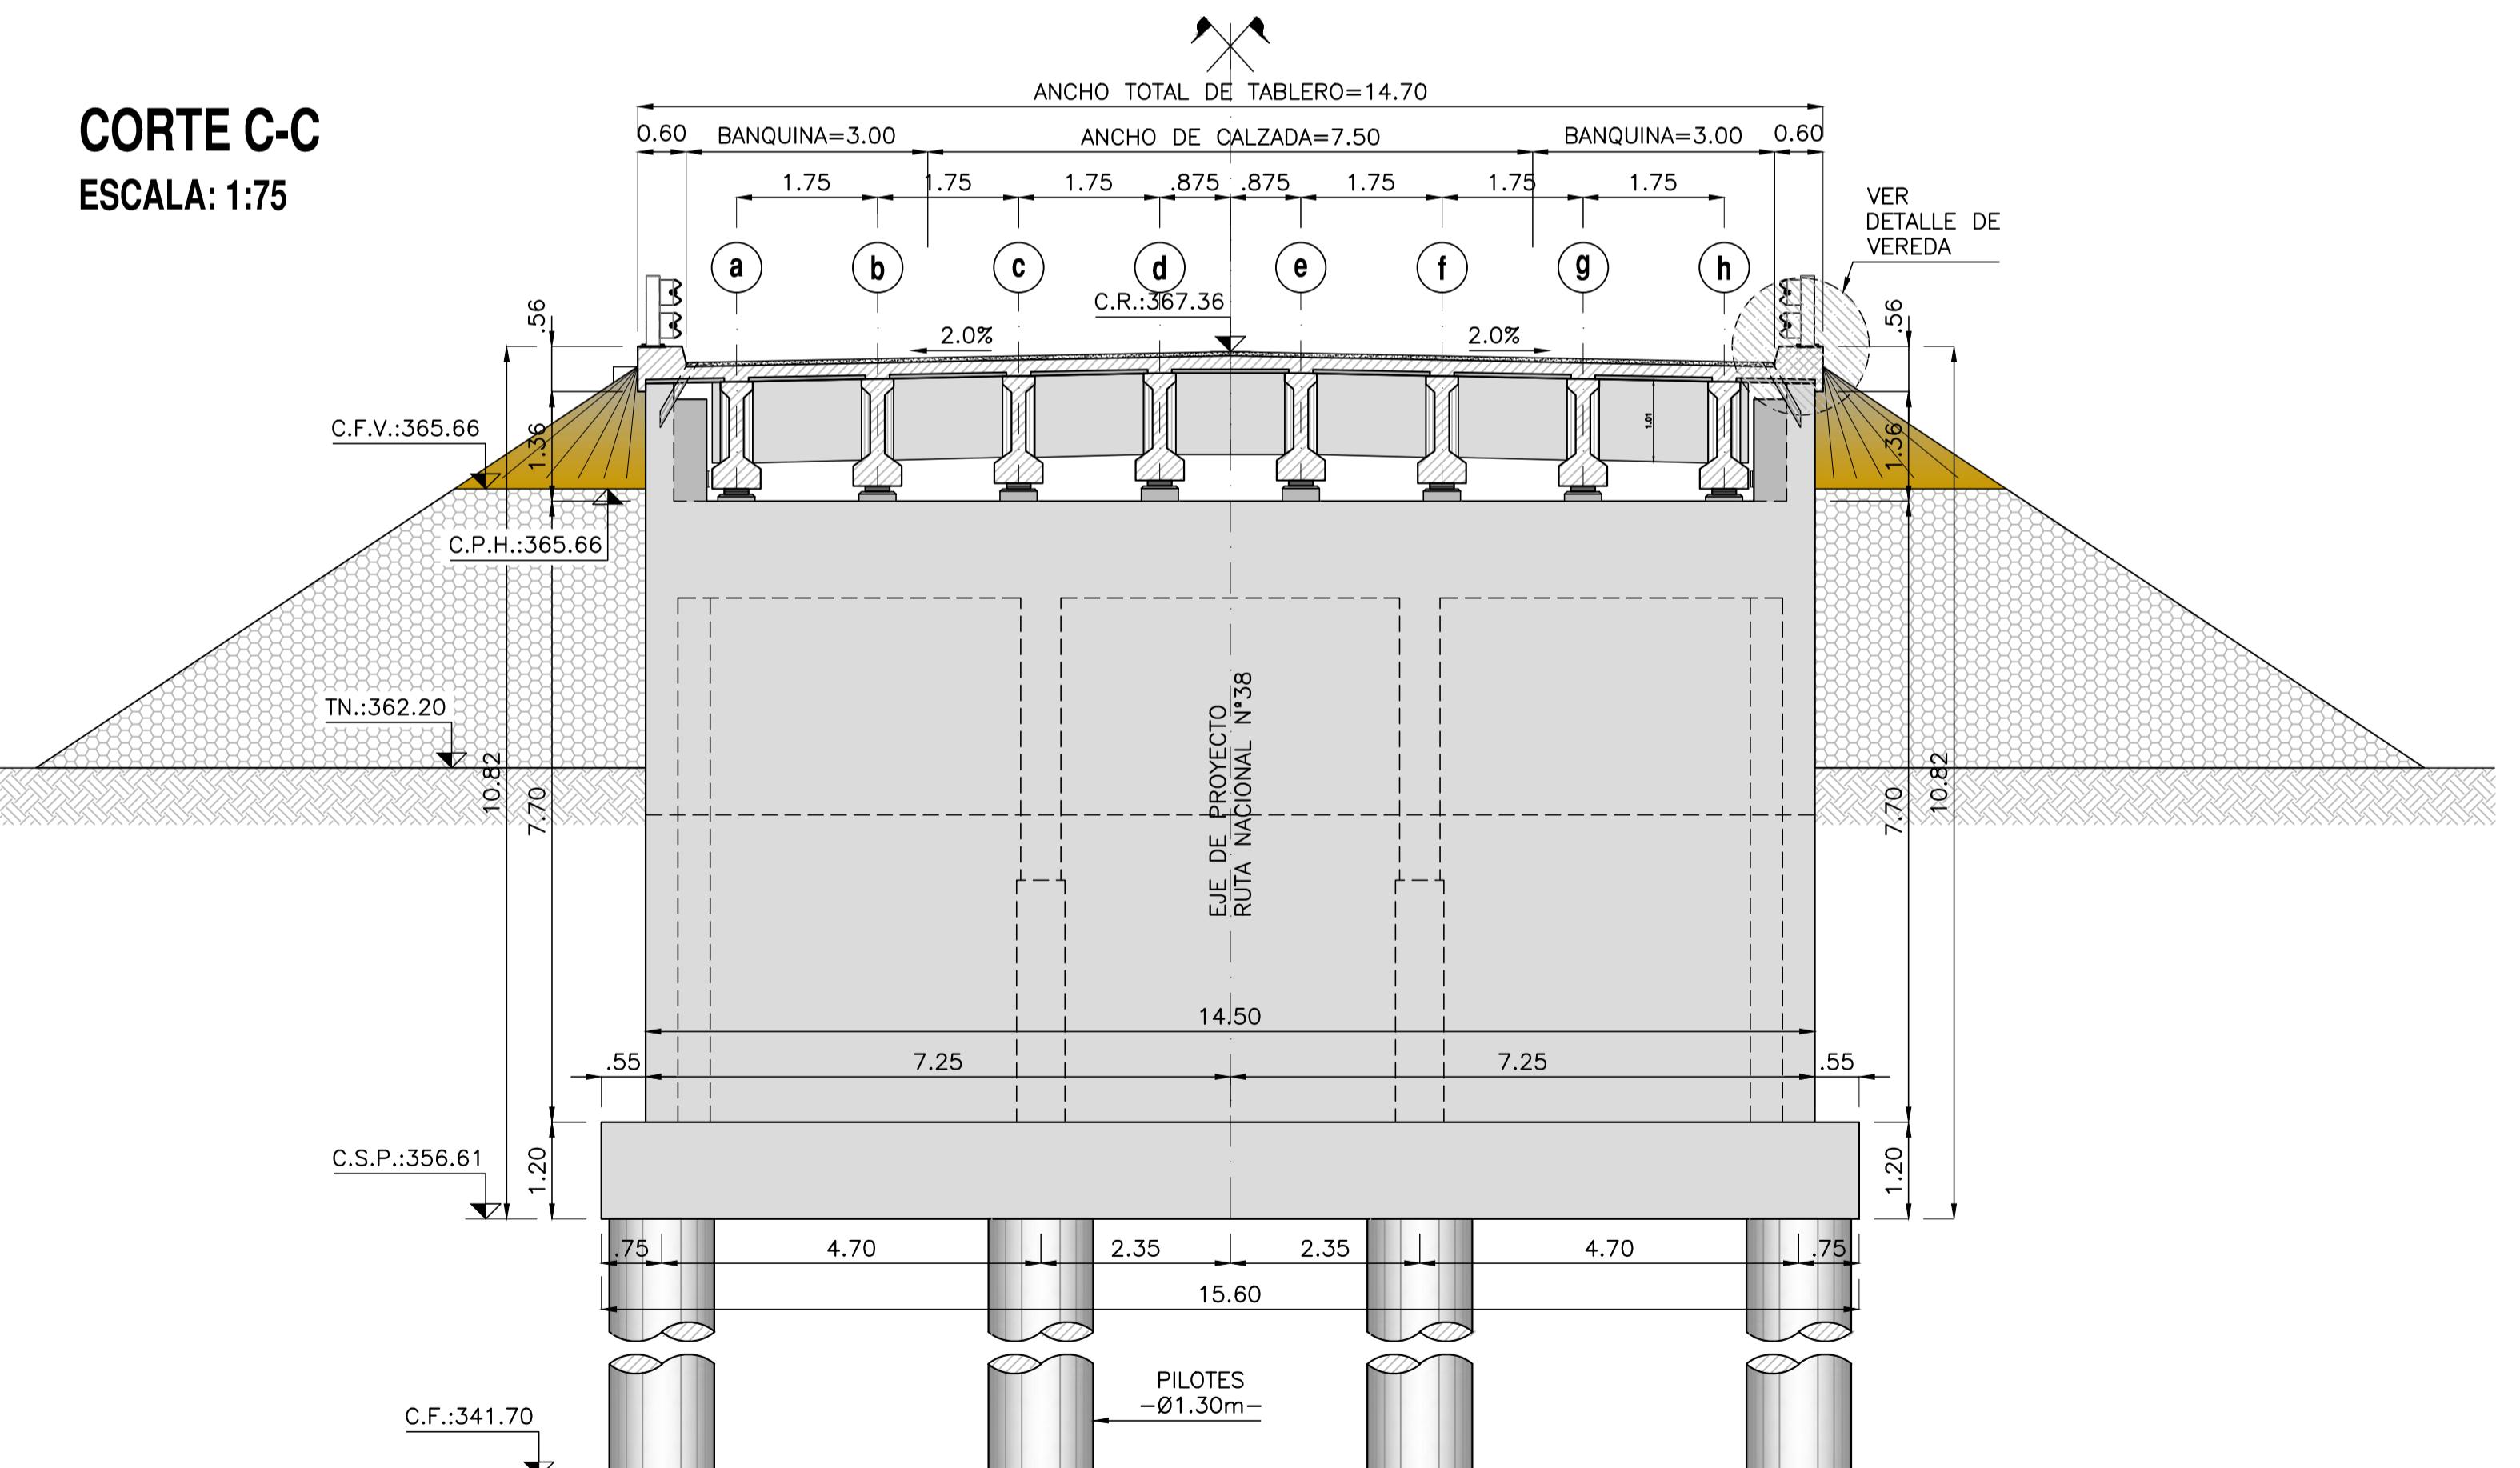

REFERENCIAS:


R. INDICA COTA DE RASANTE
F.V. INDICA COTA DE FONDO DE VIGA
P.H. INDICA COTA DE PROTECCION HIDRAULICA
N. INDICA COTA DE TERRENO NATURAL
S.P. INDICA COTA DE SUPERIOR DE PILOTE
E INDICA COTA DE FUNDACION

PLANOS DE REFERENCIA:

JC-RN38-S2-PT(MED)-IMP-01	PLANO DE IMPLANTACION	TRANSVERSAL
JC-RN38-S2-PT(MED)-GRL-01	PLANO GENERAL – PARTE I	
JC-RN38-S2-PT(MED)-GRL-02	PLANO GENERAL – PARTE II	
JC-RN38-S2-PT(MED)-GRL-03	PLANO GENERAL – PARTE III	
JC-RN38-S2-PT(MED)-GRL-04	PLANO GENERAL – PARTE IV	
JC-RN38-S2-PT(MED)-RPL-01	PLANO DE REPLANTEO	
JC-RN38-S2-PT(MED)-PLT-01	PLANO DE PILOTES	
JC-RN38-S2-PT(MED)-PLT-01	PLANO DE PILOTES/COLUMNAS	
JC-RN38-S2-PT(MED)-EST-01	PLANO DE ESTRIBO MARGEN DERECHA – ENCOFRADO – PARTE I	
JC-RN38-S2-PT(MED)-EST-02	PLANO DE ESTRIBO MARGEN DERECHA – ENCOFRADO – PARTE II	
JC-RN38-S2-PT(MED)-EST-03	PLANO DE ESTRIBO MARGEN DERECHA – ENCOFRADO – PARTE III	
JC-RN38-S2-PT(MED)-EST-04	PLANO DE ESTRIBO MARGEN DERECHA – ENCOFRADO – PARTE IV	
JC-RN38-S2-PT(MED)-EST-10	PLANO DE ESTRIBO MARGEN IZQUIERDA – ENCOFRADO – PARTE I	
JC-RN38-S2-PT(MED)-EST-11	PLANO DE ESTRIBO MARGEN IZQUIERDA – ENCOFRADO – PARTE II	
JC-RN38-S2-PT(MED)-EST-12	PLANO DE ESTRIBO MARGEN IZQUIERDA – ENCOFRADO – PARTE III	
JC-RN38-S2-PT(MED)-EST-13	PLANO DE ESTRIBO MARGEN IZQUIERDA – ENCOFRADO – PARTE IV	
JC-RN38-S2-PT(MED)-DIN-01	PLANO DE VIGA DINTEL – ENCOFRADO –	
JC-RN38-S2-PT(MED)-VLO-01	PLANO DE VIGA LONGITUDINAL – ENCOFRADO –	
JC-RN38-S2-PT(MED)-PRL-01	PLANO DE PRELOSAS	
JC-RN38-S2-PT(MED)-TAB-01	PLANO DE TABLERO Y VIGA TRANSVERSAL – ENCOFRADO – PARTE I	
JC-RN38-S2-PT(MED)-TAB-02	PLANO DE TABLERO Y VIGA TRANSVERSAL – ENCOFRADO – PARTE II	
JC-RN38-S2-PT(MED)-LAP-01	PLANO DE LOSA DE APROXIMACION MARGEN DERECHA	
JC-RN38-S2-PT(MED)-LAP-02	PLANO DE LOSA DE APROXIMACION MARGEN IZQUIERDA	
JC-RN38-S2-PT(MED)-DET-01	PLANO DE DETALLE DE BARANDA METALICA CINCADA	
JC-RN38-S2-PT(MED)-DET-02	PLANO DE DETALLE DE DESAGÜES EXTREMOS	
JC-RN38-S2-PT(MED)-DET-03	PLANO DE DETALLE DE APOYOS Y TOPES SISMICOS	

DETALLE DE VEREDA

ESCALA: 1:25

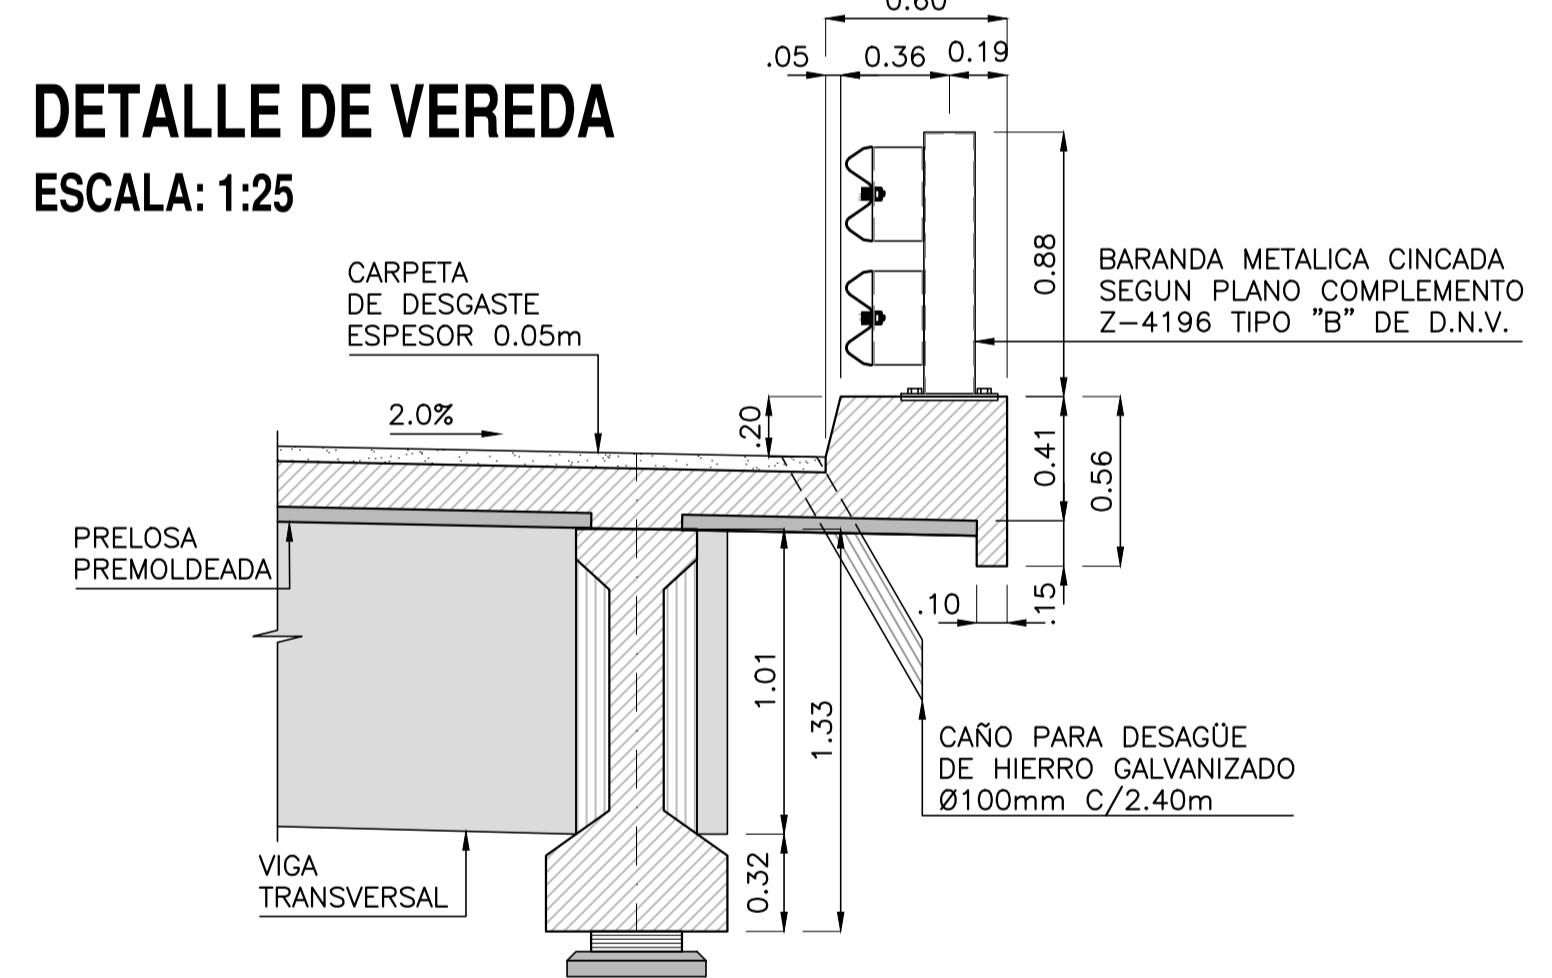

TRIALS:

MIGÓN: H-21 DE $\sigma_{bk} = 210 \text{ kg/cm}^2$

HORMIGÓN PARA VIGAS PRETENSADAS: H-30 DE $\sigma_{bk}=300\text{kg/cm}^2$
 HORMIGÓN PARA HORMIGÓN ARMADO: ADN-420 DE $\beta_s=4200\text{kg/cm}^2$
 HORMIGÓN PARA PRETENSADO: $\sigma_c = 1700\text{kg/cm}^2$

TIPO DE CIMENTACIÓN:	T-500 DE $\beta_s=5000\text{kg/cm}^2$
GRADO DE DURAZO:	2.5cm
TIPO DE CIMENTACIÓN:	T-500 DE $\beta_s=5000\text{kg/cm}^2$

UBRIMIENTO EN FUNDACIONES. 3.0cm

ESCALA GRAFICA 1:25

A horizontal scale bar with tick marks at 0.5m, 0, 0.5, and 1m.

AFICA 1:50 ESCALA GRAFICA 1:75

= INDICADAS Z SISTEMA INCHASPE Z SISTEMA LOCAL PLANO NUMERO F


INDICADAS ✓ x ✓ E N GRL-05



REPÚBLICA ARGENTINA



DIRECCION NACIONAL DE VIALIDAD

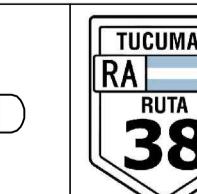


**OBRA: RUTA NACIONAL N°38 – TUCUMÁN
TRAMO: RÍO MARAPA (J.B. ALBERDI) – PRINCIPIO DE AUTOPISTA**


Vialidad Nacional		
TA	APROBO D.N.V.	FECHA


REVISÓ APROBO FECHA SECCIÓN II: ACCESO A AGUILARES – ACCESO A CONCEPCION

ESCALA	HORIZ.= INDICADAS		INCHAUSE	LOCAL	PLANO NÚMERO	
	VERT.= INDICADAS				GRL-05	


PUENTE SOBRE EL RÍO MEDINA

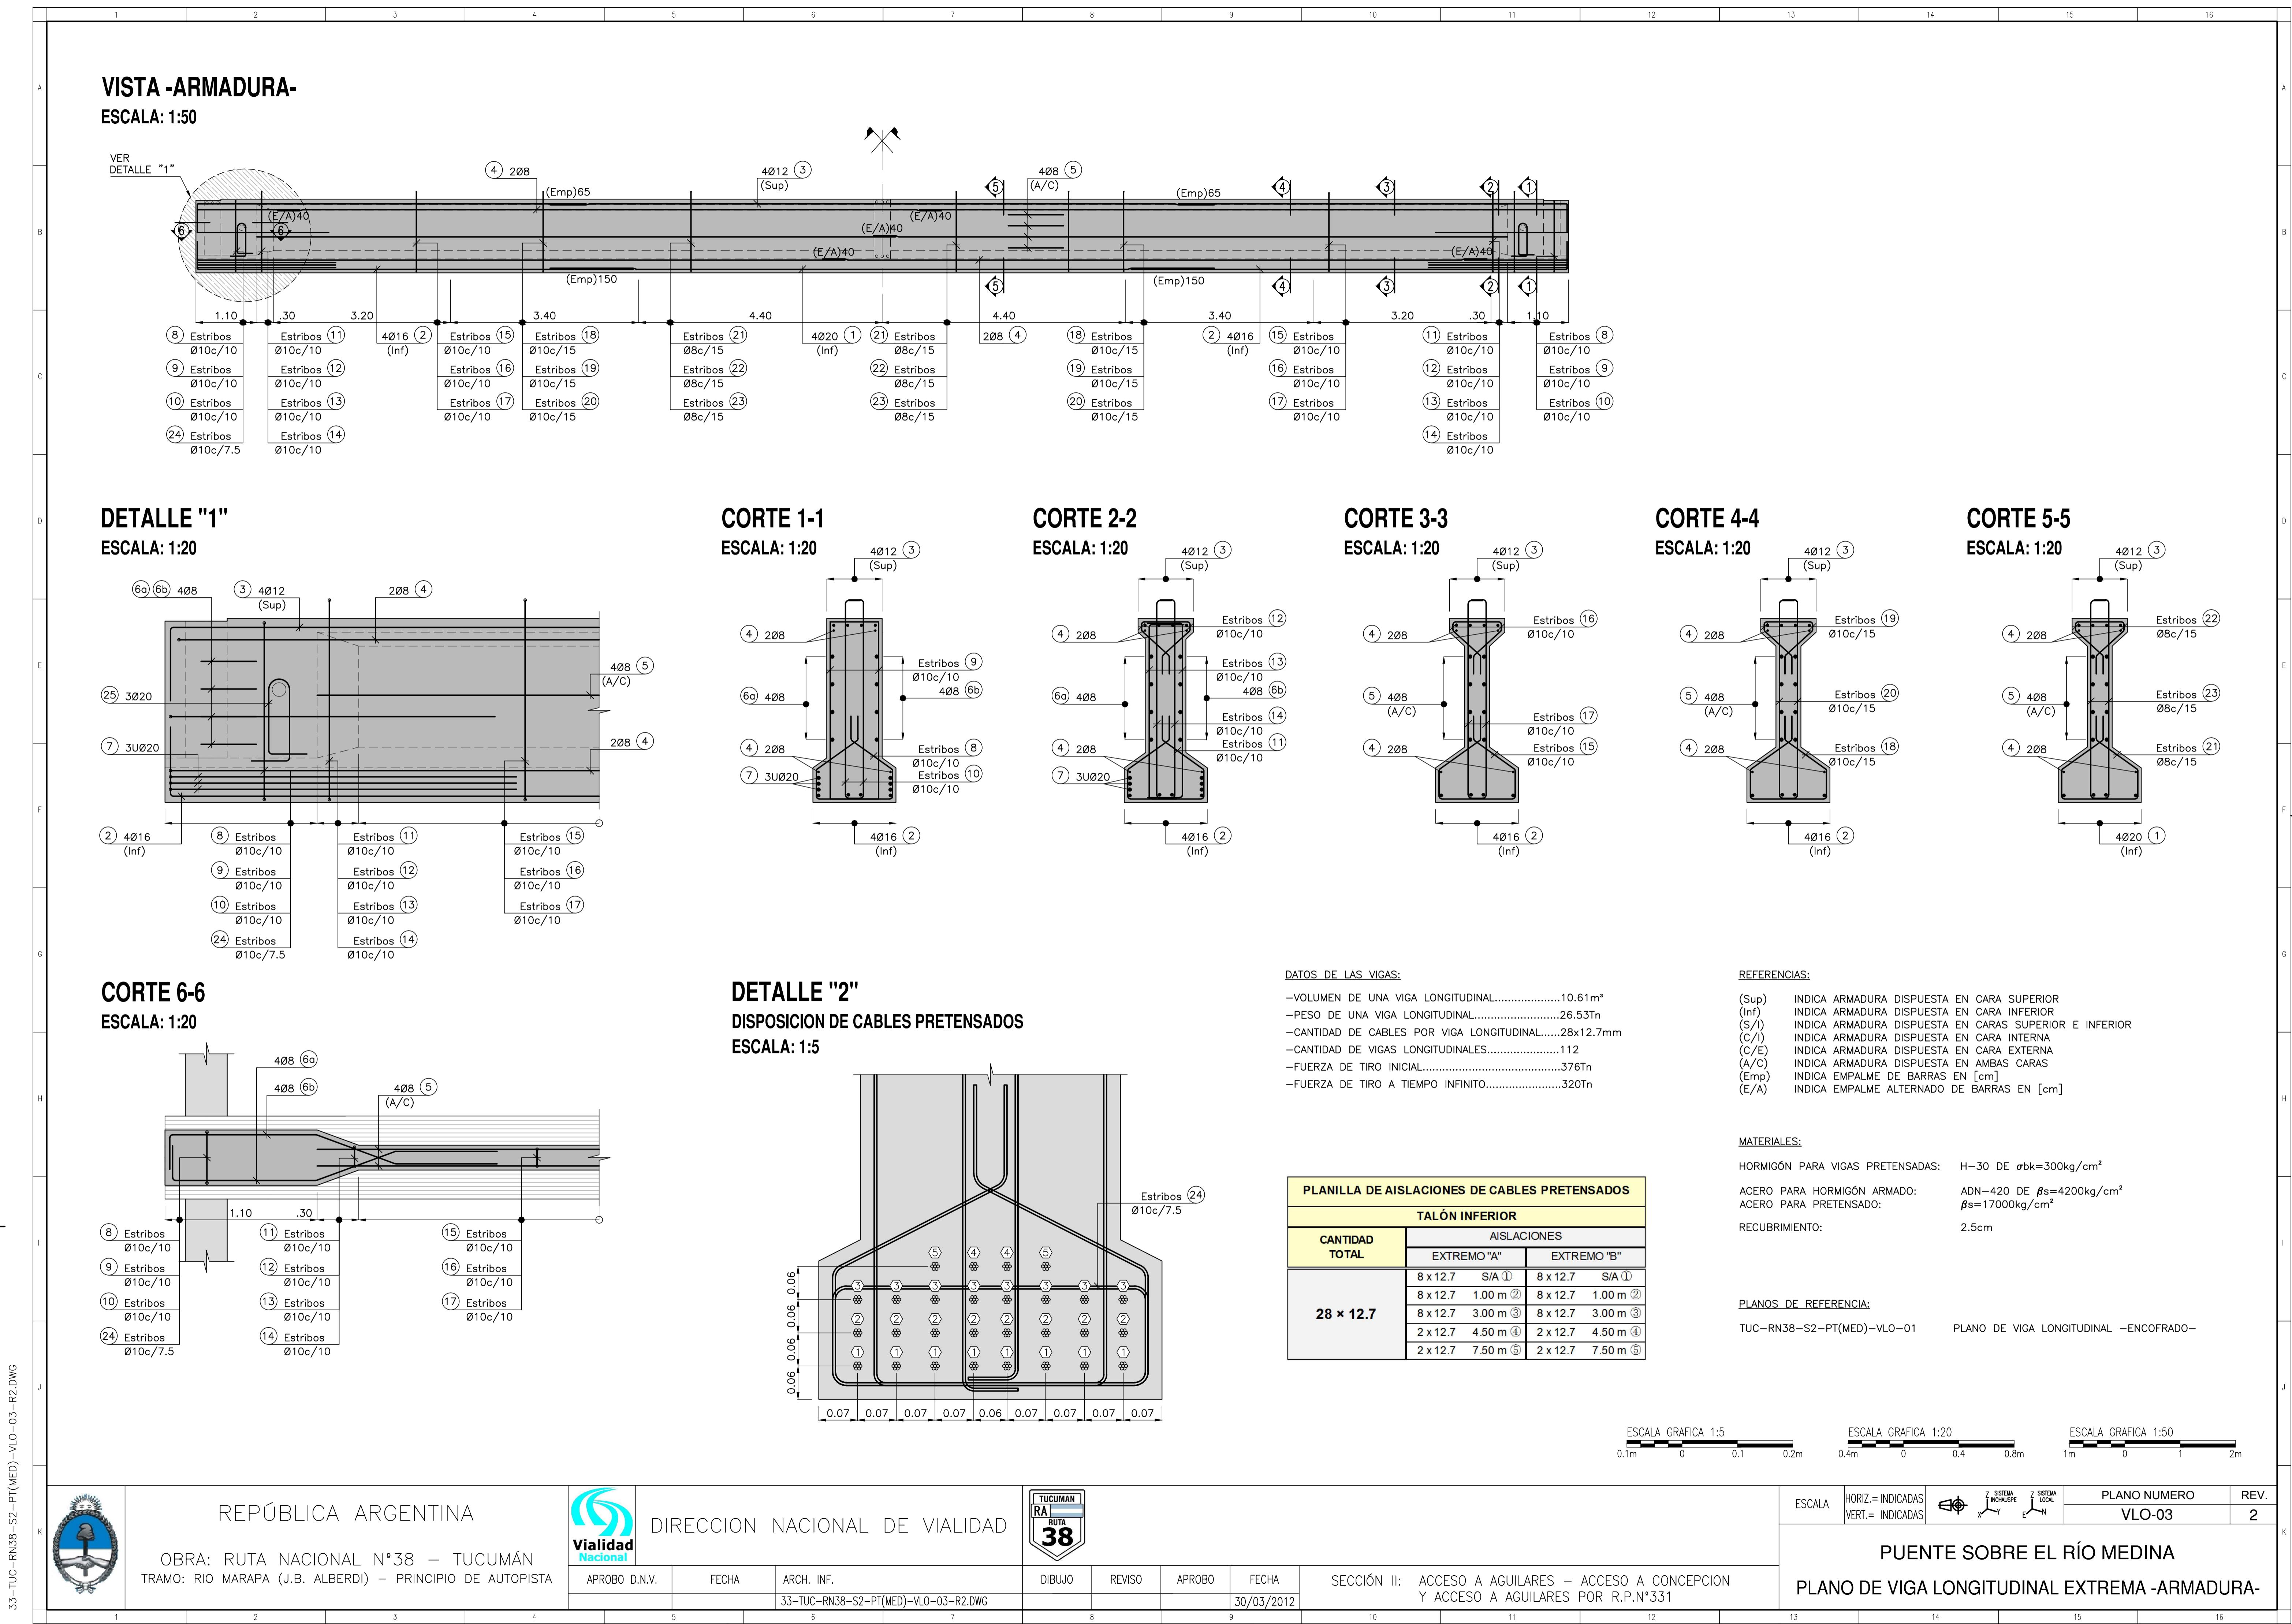

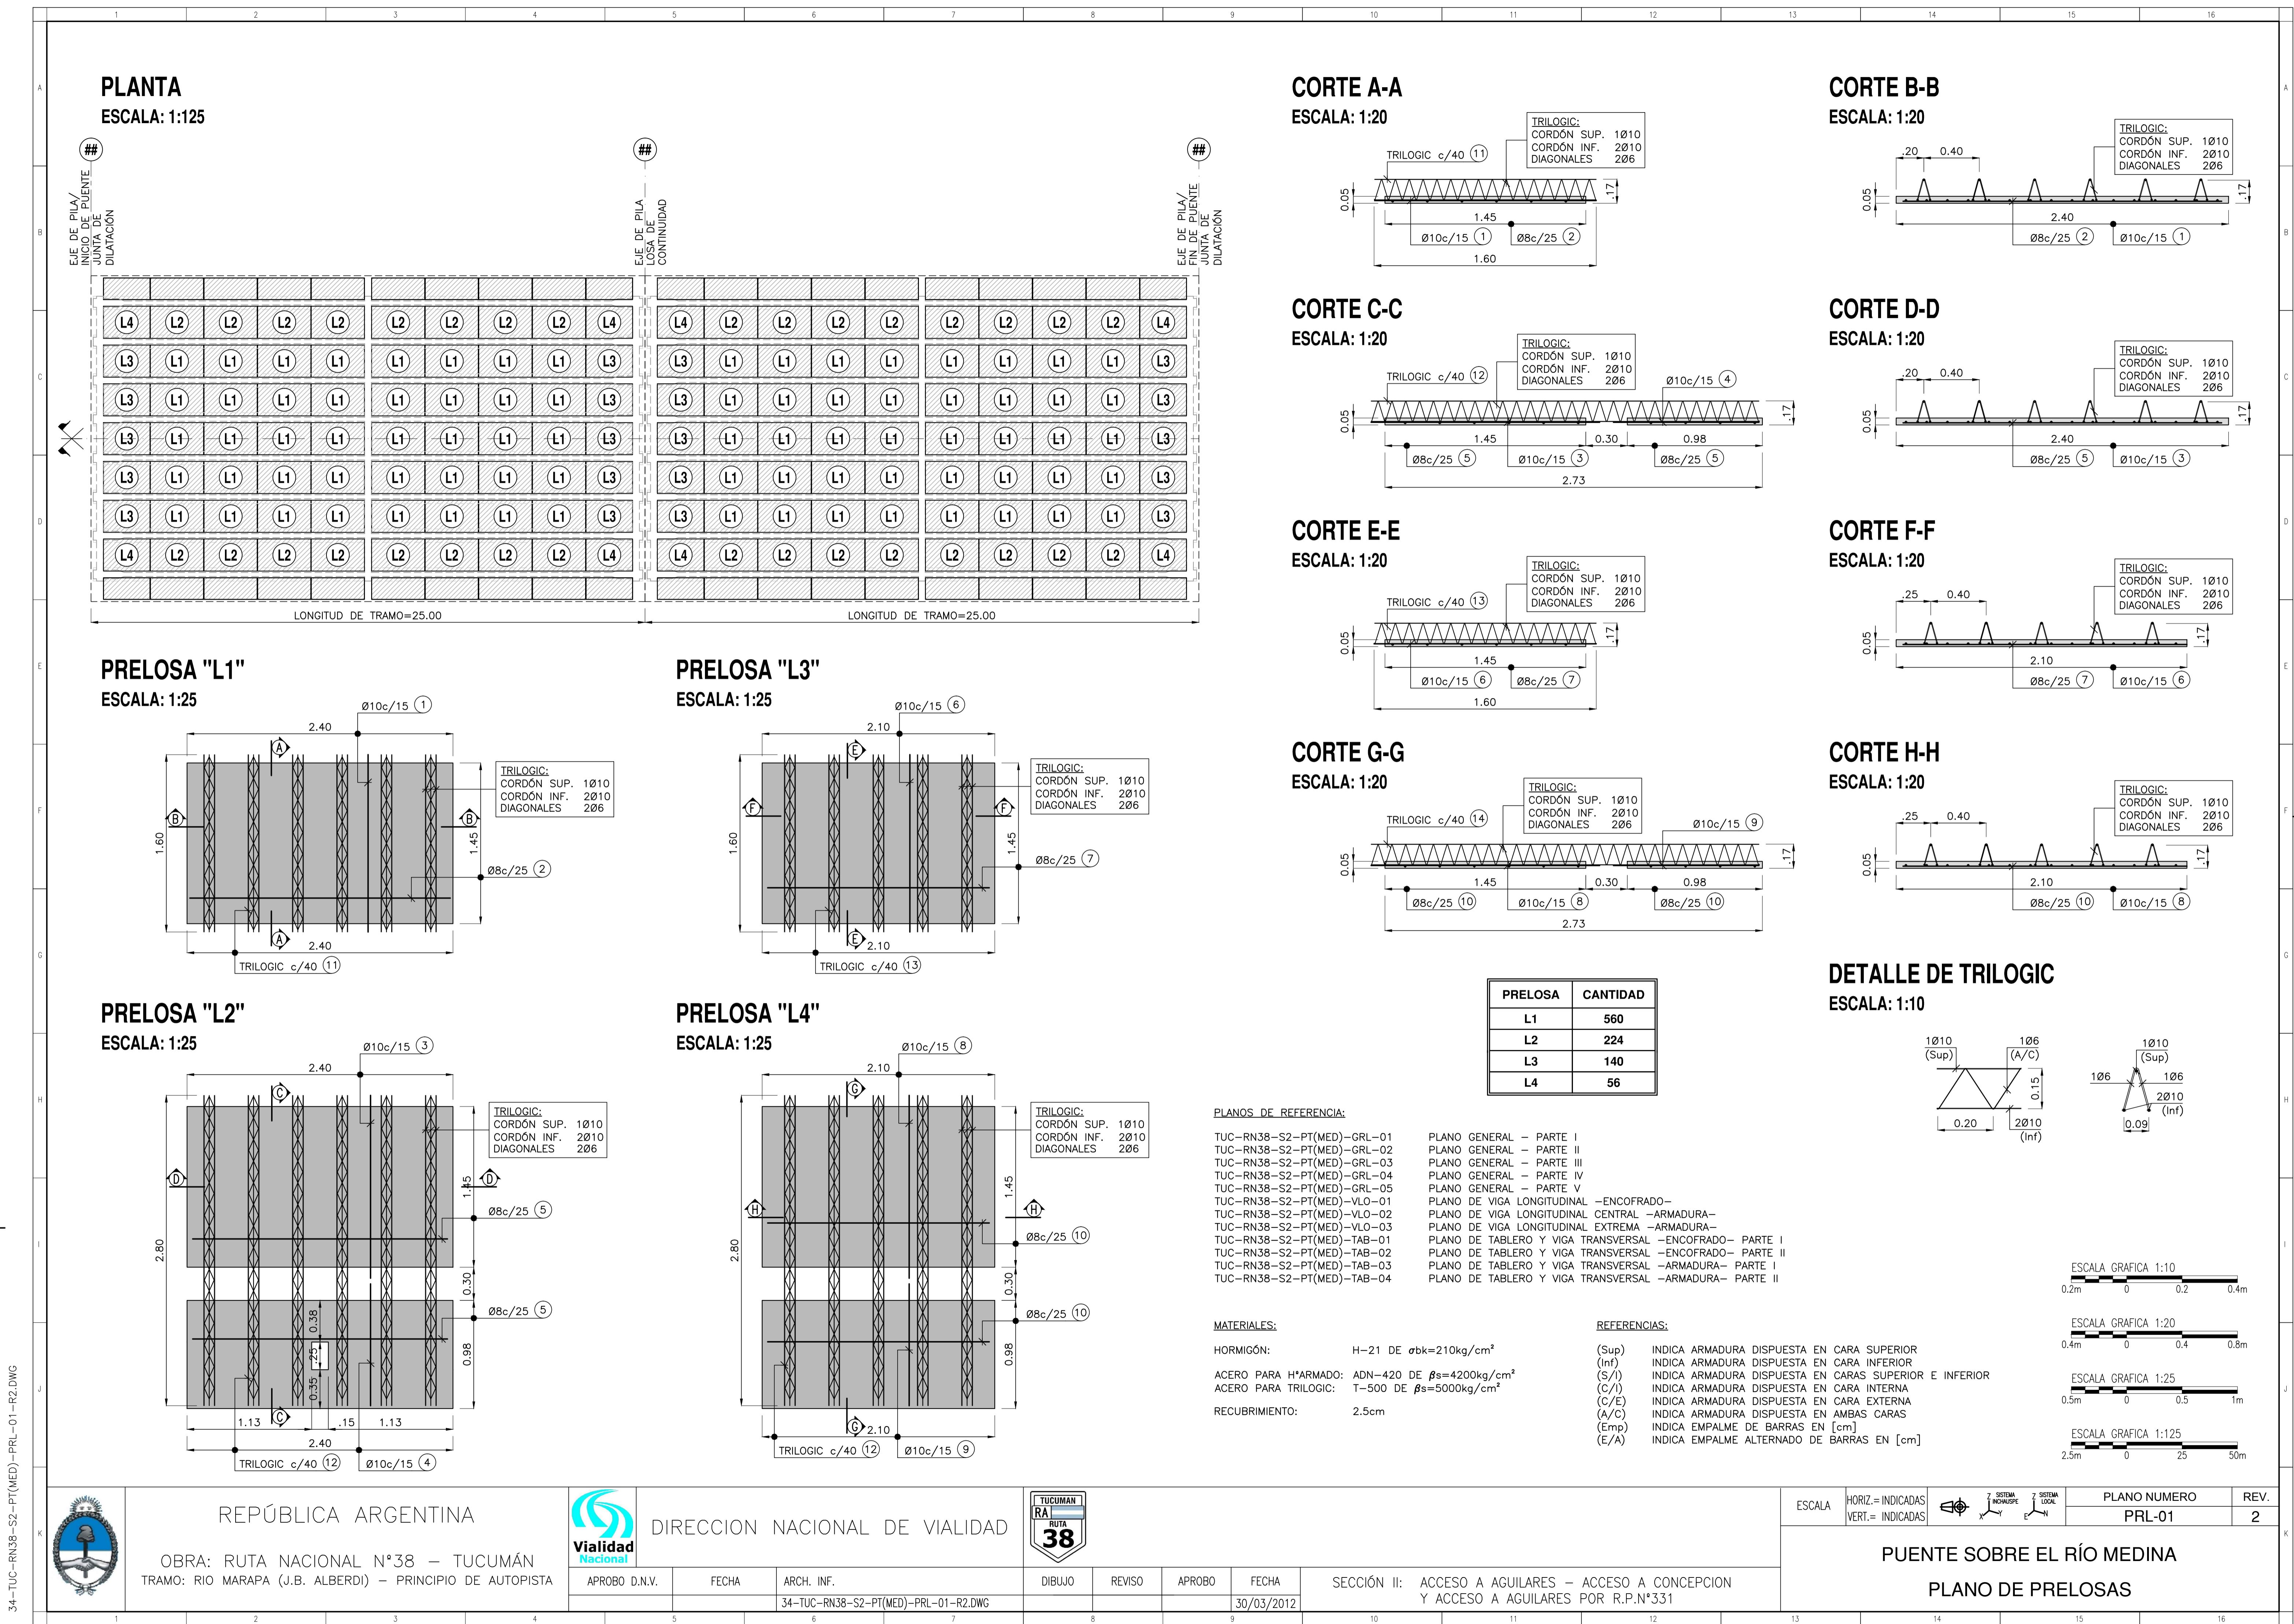


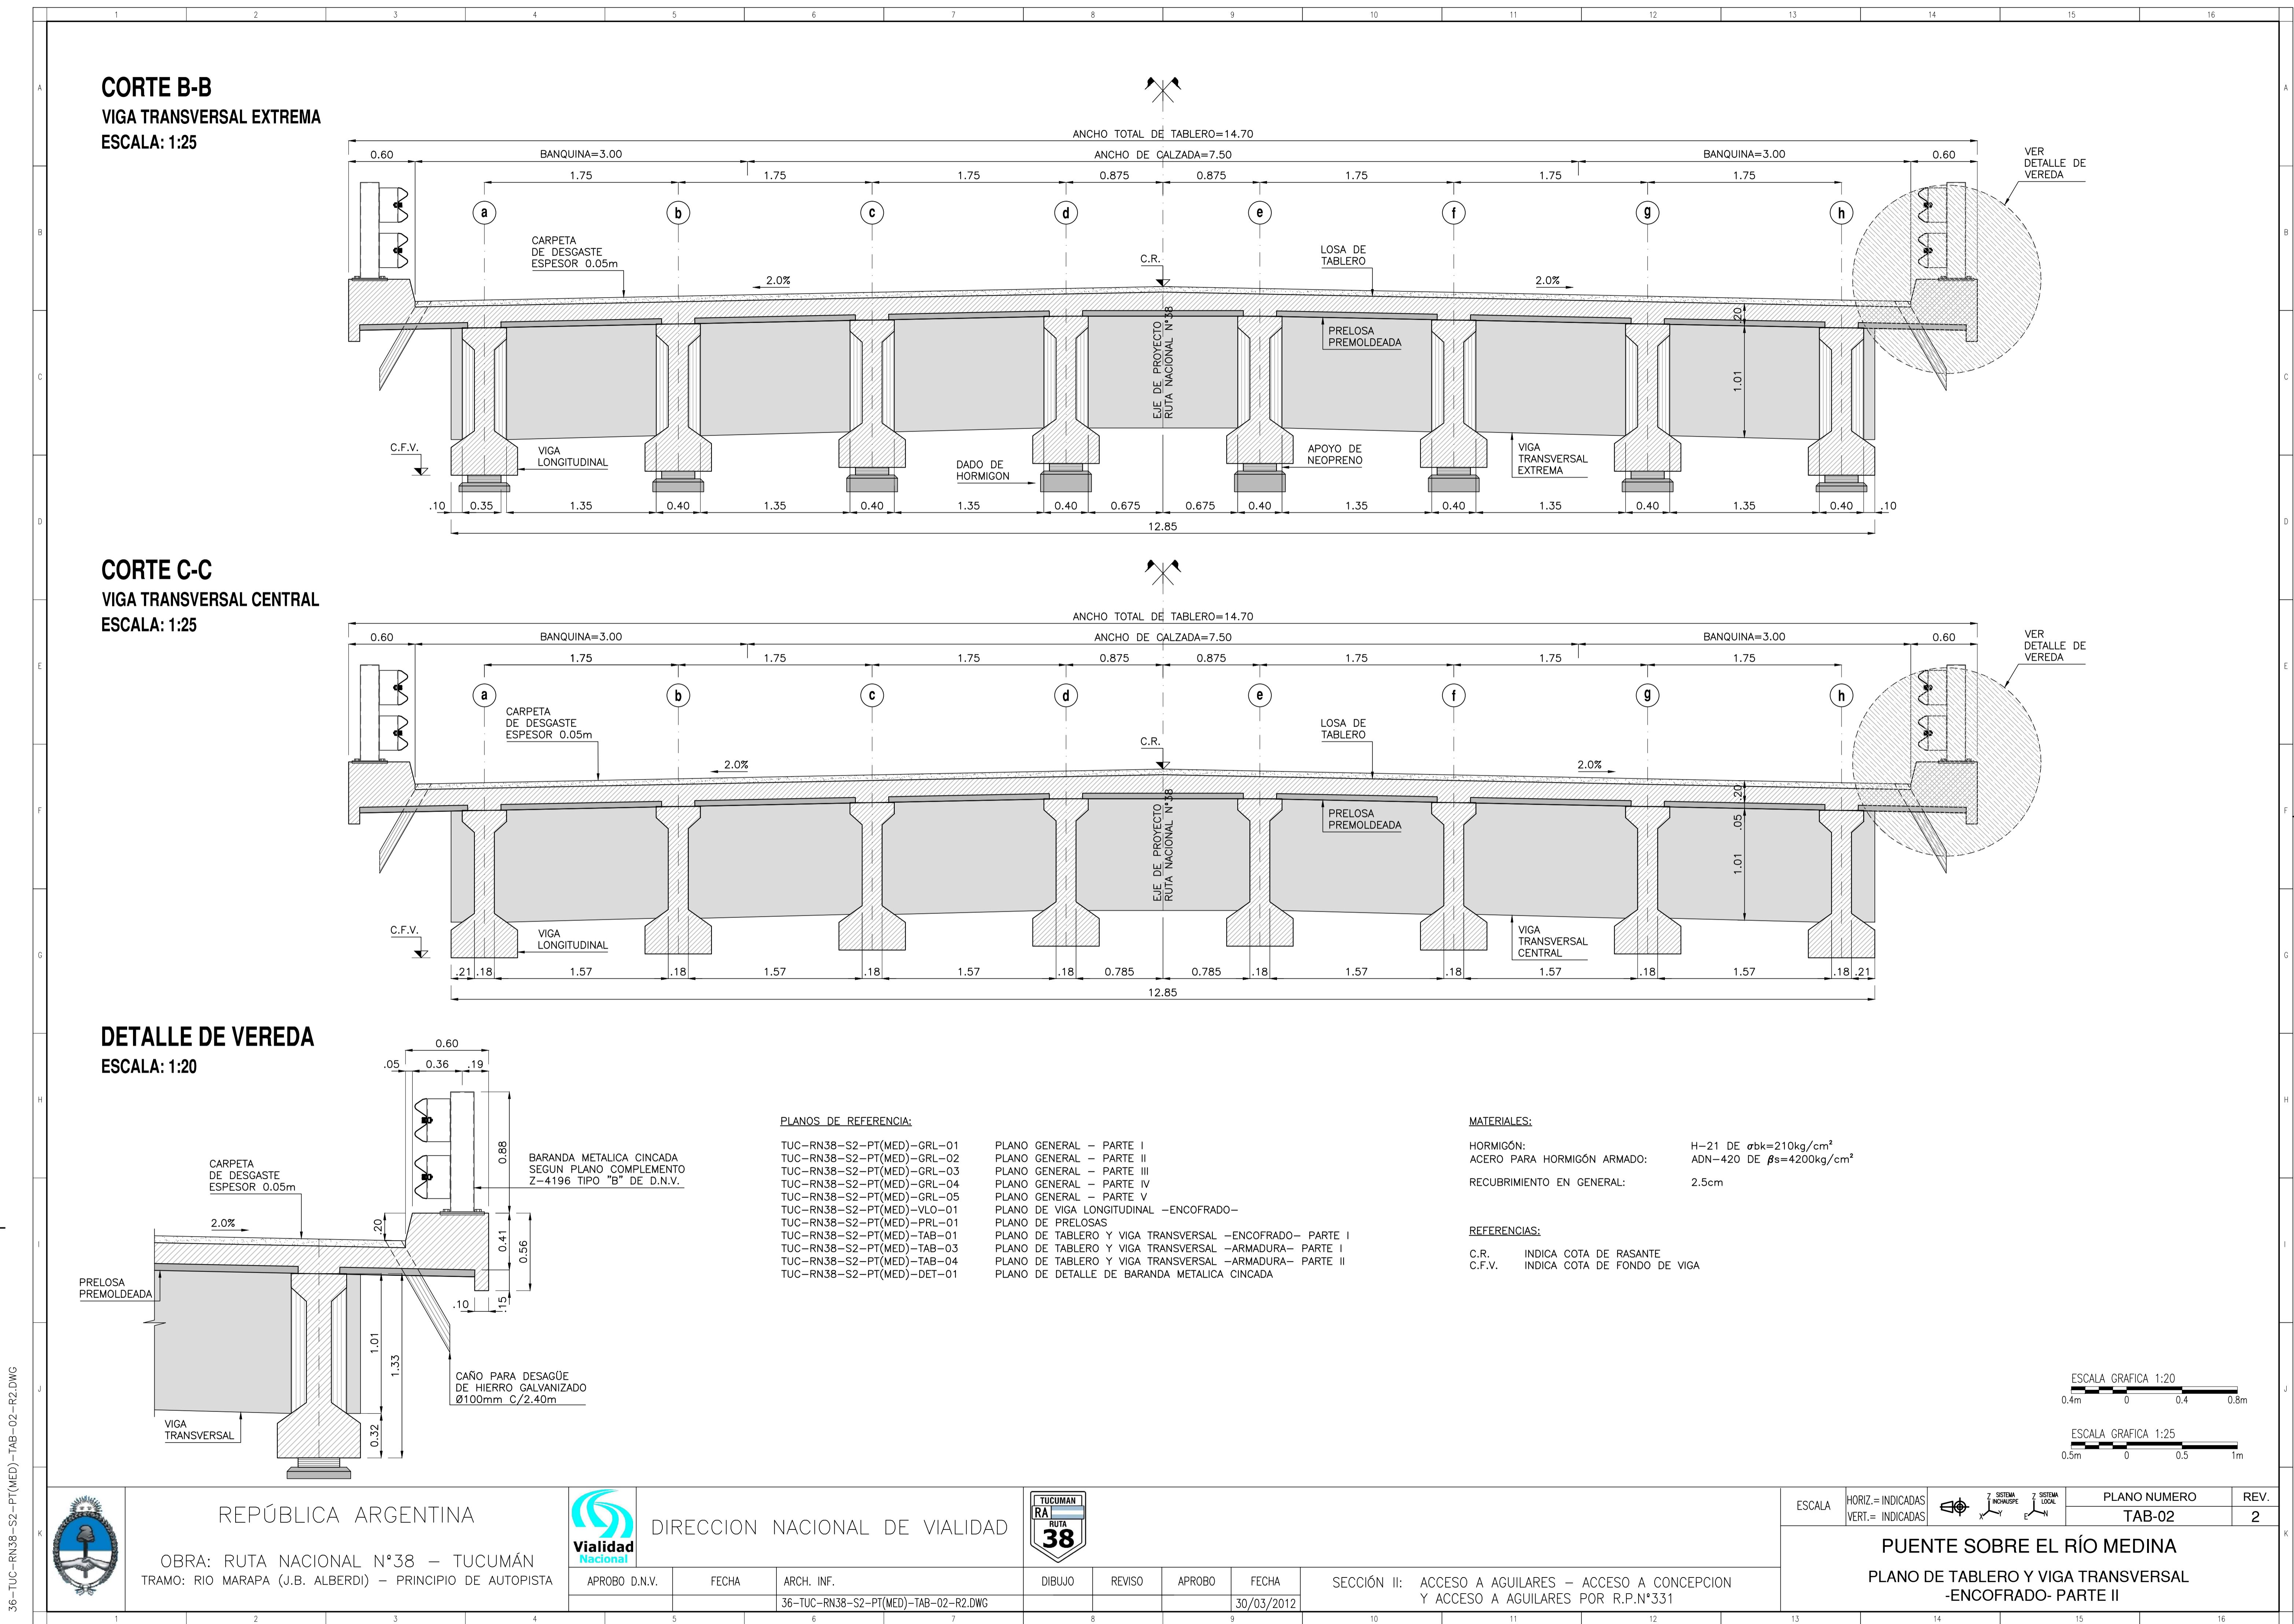


PLANTA
TRAMO TÍPICO ENTRE
JUNTAS DE DILATACIÓN
ESCALA: 1:100

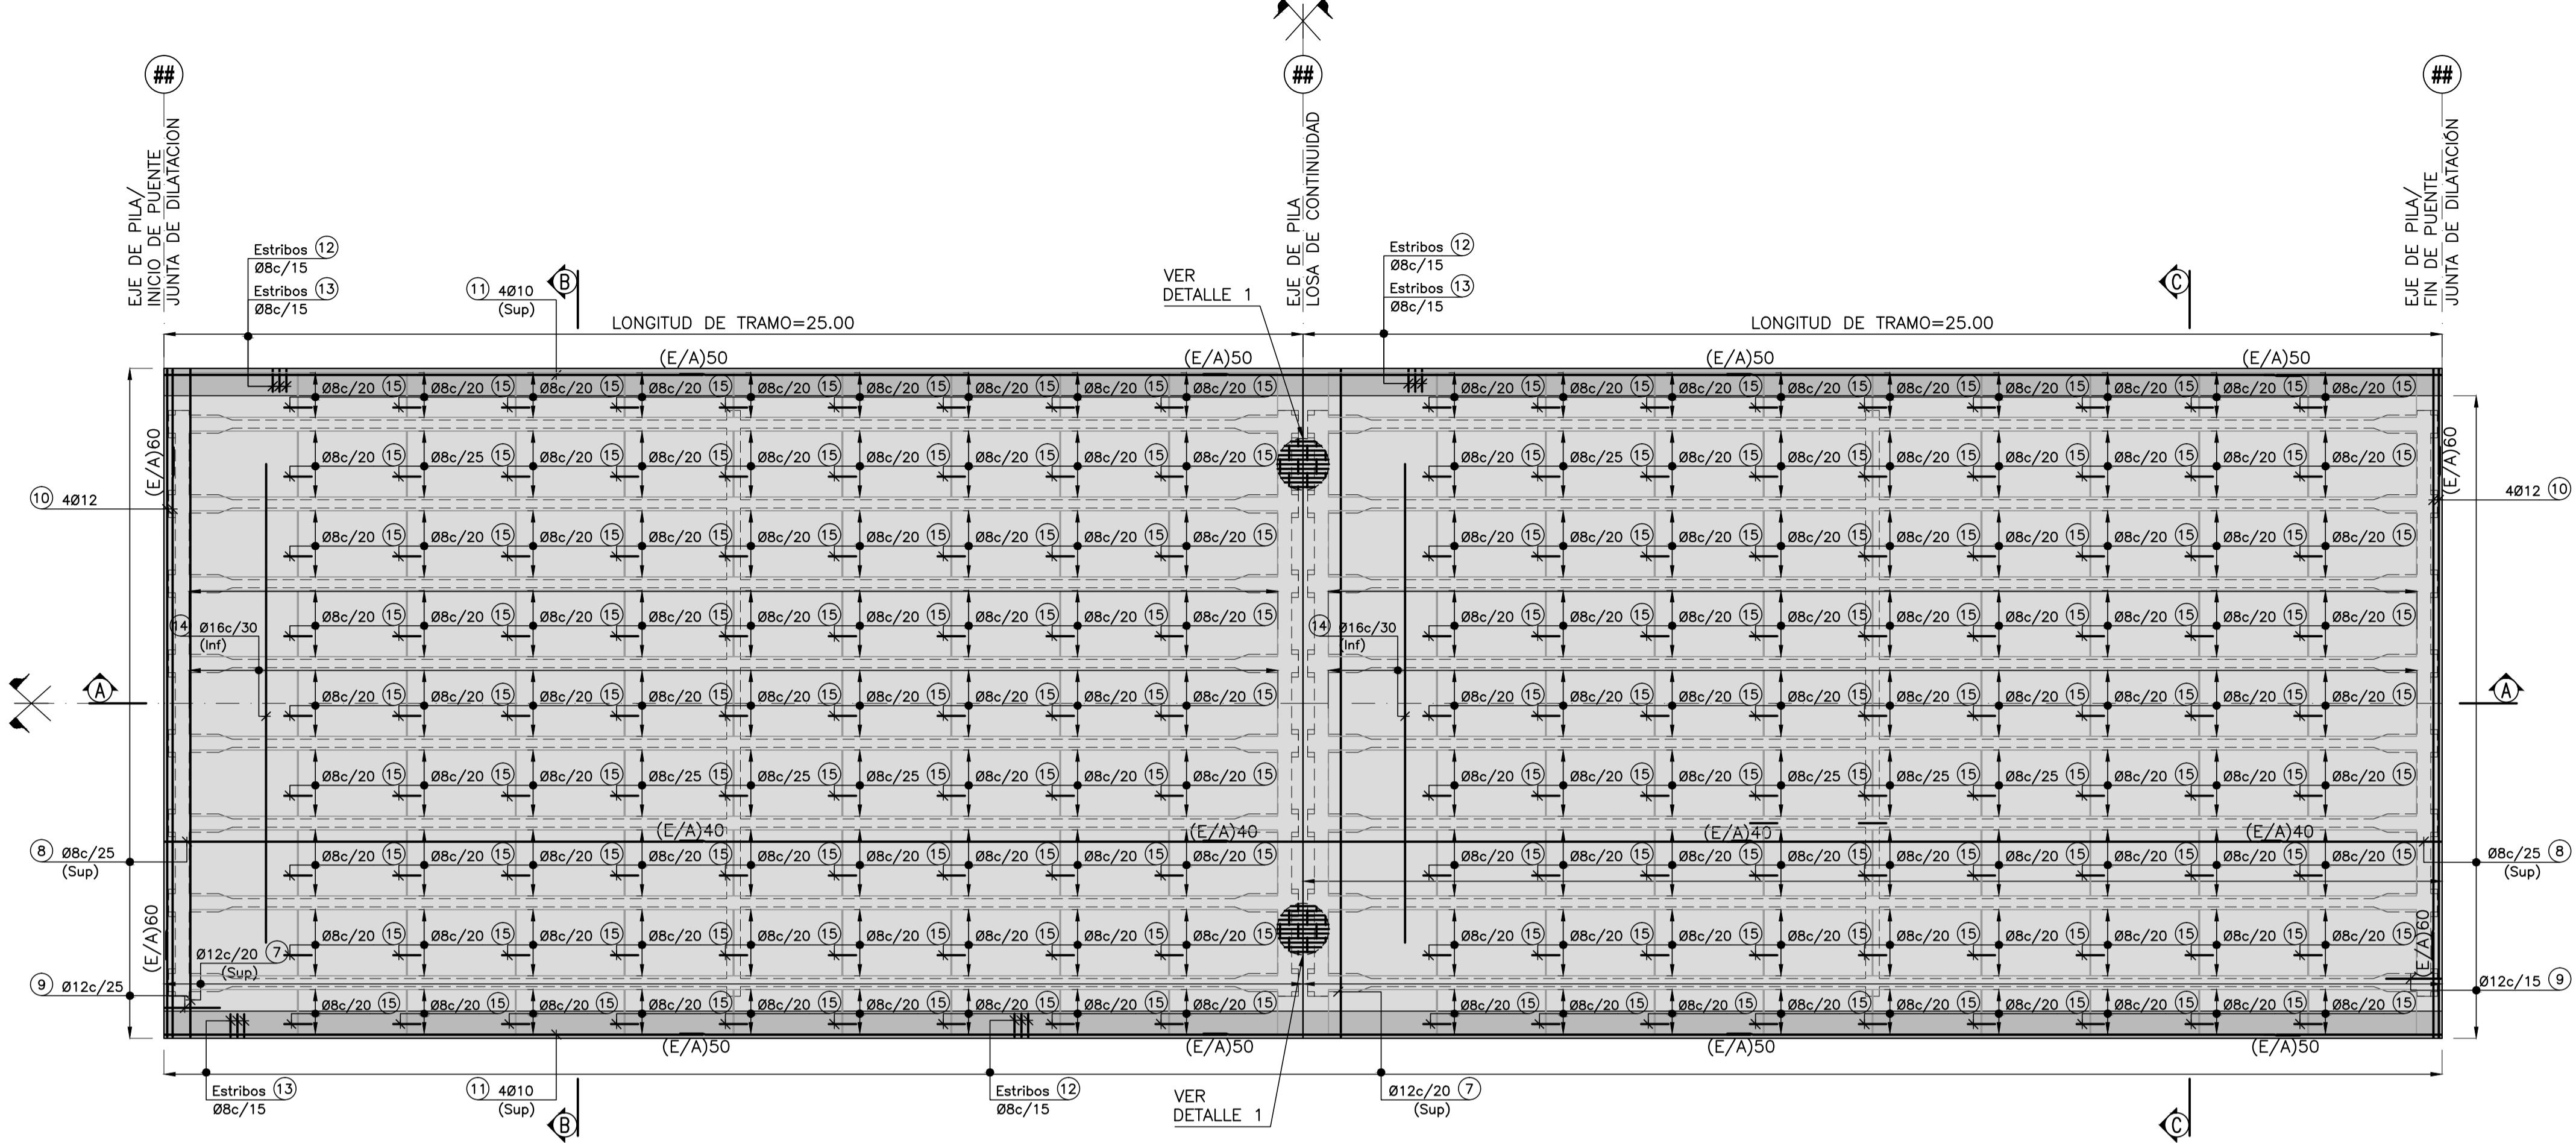

DETALLE 1
LOSA DE CONTINUIDAD
ESCALA: 1:20

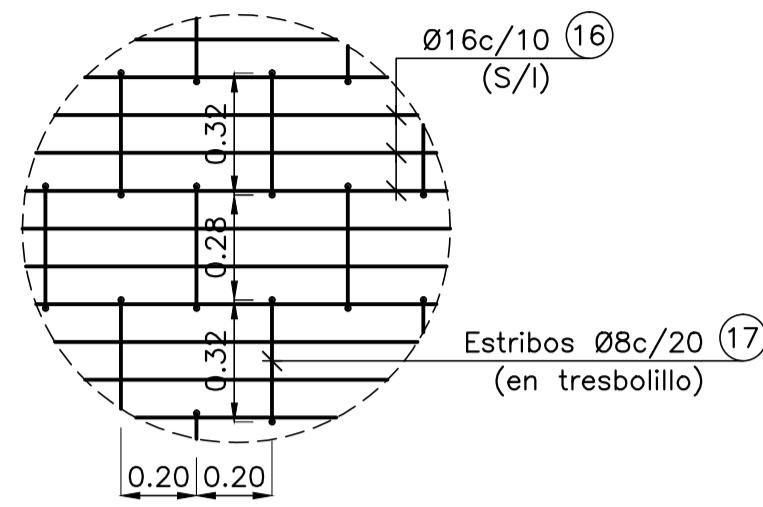

CORTE A-A
ESCALA: 1:25

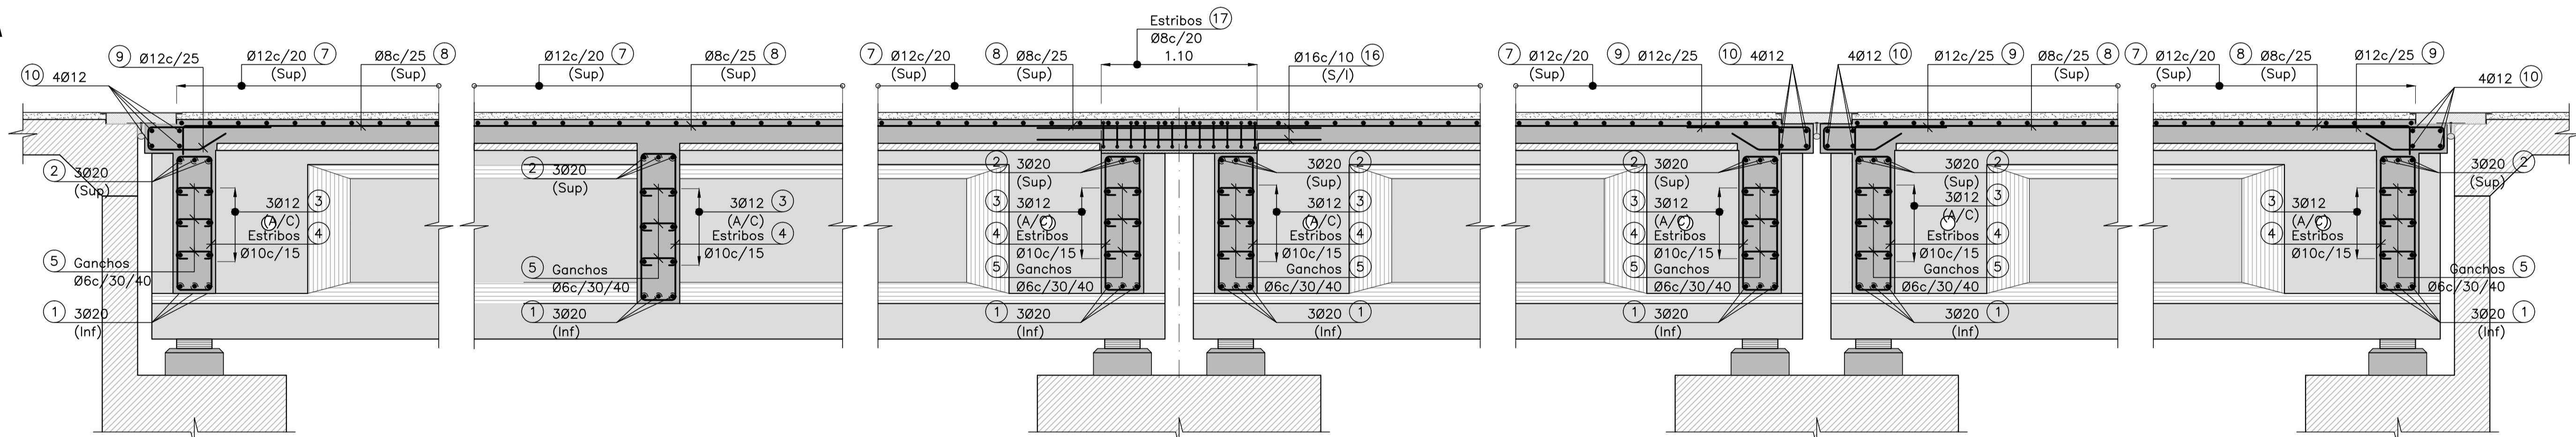

PLANOS DE REFERENCIA:

TUC-RN38-S2-PT(MED)-VLO-01
TUC-RN38-S2-PT(MED)-VLO-02
TUC-RN38-S2-PT(MED)-VLO-03
TUC-RN38-S2-PT(MED)-PRLO-01
TUC-RN38-S2-PT(MED)-TAB-01
TUC-RN38-S2-PT(MED)-TAB-02
TUC-RN38-S2-PT(MED)-TAB-04

PLANO DE VIGA LONGITUDINAL -ENCOFRADO-
PLANO DE VIGA LONGITUDINAL CENTRAL -ARMADURA-
PLANO DE VIGA LONGITUDINAL EXTREMA -ARMADURA-
PLANO DE PRELOSOS
PLANO DE TABLERO Y VIGA TRANSVERSAL -ENCOFRADO- PARTE I
PLANO DE TABLERO Y VIGA TRANSVERSAL -ENCOFRADO- PARTE II
PLANO DE TABLERO Y VIGA TRANSVERSAL -ARMADURA- PARTE II

REFERENCIAS:

(Sup) INDICA ARMADURA DISPUESTA EN CARA SUPERIOR
(Inf) INDICA ARMADURA DISPUESTA EN CARA INFERIOR
(S/I) INDICA ARMADURA DISPUESTA EN CARAS SUPERIOR E INFERIOR
(C/I) INDICA ARMADURA DISPUESTA EN CARA INTERNA
(C/E) INDICA ARMADURA DISPUESTA EN CARA EXTERNA
(A/C) INDICA ARMADURA DISPUESTA EN AMBAS CARAS
(Emp) INDICA EMPALME DE BARRAS EN [cm]
(E/A) INDICA EMPALME ALTERNADO DE BARRAS EN [cm]

MATERIALES:

HORMIGÓN:
ACERO PARA HORMIGÓN ARMADO:
RECUBRIMIENTO EN GENERAL:

H-21 DE $\sigma_{bk}=210\text{kg/cm}^2$
ADN-420 DE $\beta_s=4200\text{kg/cm}^2$
2.5cm

ESCALA GRAFICA 1:20
0.4m 0 0.4 0.8m

ESCALA GRAFICA 1:25
0.5m 0 0.5 1m


ESCALA GRAFICA 1:100
2m 0 2 4m



REPÚBLICA ARGENTINA



DIRECCION NACIONAL DE VIALIDAD

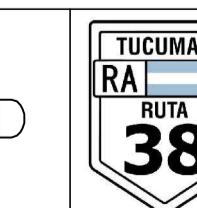

OBRA: RUTA NACIONAL N°38 – TUCUMÁN
TRAMO: RIO MARAPA (J.B. ALBERDI) – PRINCIPIO DE AUTOPISTA

